

ZAGOSPODAROWANIE TERENU

Mapa do celów projektowych

województwo: opolskie
powiat: opolski
Jednostka ewi.: 160911_2
obręb ewid.: 0074 Kąty Opolskie
KM 2, dz.303/218, 1247/218
ul. Szkolna 8
sekcja: 6.136.20.14.4.2
skala 1:500

GK.6640.1.3713.2023

układ wsp. prostokątnych 2000/18
układ wys. PL-EVRF2007-NH

Nie sprawdzano służebności gruntowej

Aktualizacja mapy na dzień: 23.11.2023

Niniejsza mapa powstała na podstawie pomiaru bezpośredniego w terenie oraz ze wsadu mapy numerycznej otrzymanej z ODGIK.

Nie wyklucza się istnienia w terenie innych niż wykazanych na niniejszej mapie urządzeń podziemnych, które nie były zgłoszone do inwentaryzacji lub o których brak jest informacji w instytucjach branżowych.

Oświadczam, że praca geodezyjna została zgłoszona w Miejskim Ośrodku Dokumentacji Geodezyjnej i Kartograficznej w Opolu i otrzymała numer GK.6640.1.3713.2023. Wyżej wymieniona praca t.j. mapa do celów projektowych została wykonana przez Usługi Geodezyjne mgr inż. Marek Dziaduś, nr uprawnień zawodowych 13276. Oświadczam, że wynik pracy geodezyjnej w postaci operatu elektronicznego został przekazany i sprawdzony przez Miejski Ośrodek Dokumentacji Geodezyjnej i Kartograficznej w Opolu. Protokół weryfikacji wyników zgłoszonych prac geodezyjnych numer P.1609.2023.3744 w dniu 27.11.2023 r. otrzymał wynik pozytywny i operat został przyjęty do zasobu. Jestem świadomy odpowiedzialności karnej za złożenie fałszywego oświadczenia.


Legenda:

KDW – tereny dróg wewnętrznych
KDPJ – tereny dróg publicznych – pieszo-jezdna
KDL – tereny dróg publicznych – lokalna
U – tereny zabudowy usługowej
MU – tereny zabudowy mieszkaniowo-usługowej
RM – tereny zabudowy zagrodowej
--- linia rozgraniczenia
--- nieprzekraczalna linia zabudowy

wykonał: geodeta uprawniony mgr inż. Marek Dziaduś, nr up.13276


USŁUGI GEODEZYJNE
mgr inż. Marek Dziaduś
ul. Żeromskiego 2, 46-050 Tarnów Op.
tel. (77) 464 46 90, 606 311 646
NIP: 754-104-89-15
e-mail: dziadus_geo@o2.pl

GEODETA UPRAWNIONY
mgr inż. Marek Dziaduś
nr uprawnień 13276



 ArchiCadia	ArchiCadia Piotr Swoboda tel.: 726 293 109 biuro@archicadia.pl www.archicadia.pl		
	Temat: BUDOWA INSTALACJI GAZOWEJ ZEWN. I WEWN. ORAZ PRZEBUDOWA I TERMOMODERNIZACJA BUDYNKU SZKOŁY PODSTAWOWEJ W KĄTACH OPOLSKICH		
Obiekt:	UL. SZKOLNA 8, 46-050 KĄTY OPOLSKIE DZ NR 303/218 I 1247/218, OBRĘB: 0074 KĄTY OPOLSKIE		
Zawartość arkusza:	ZAGOSPODAROWANIE TERENU		
Inwestor:	GMINA TARNÓW OPOLSKI UL. DWORCOWA 6, 46-050 TARNÓW OPOLSKI		
Projektant architektura:	mgr inż. arch. Urszula Jahn nr upr. 53/01/Op		Nr arkusza:
Sprawdzający architektura:	mgr inż. arch. Jan Buszko nr upr. 457/84		
Opracowanie:	inż. arch. Katarzyna Paździerska inż. arch. Piotr Swoboda		ZT1
Projektant instal. sanit.:	mgr inż. Aneta Książd nr upr. OPL/1021/POOS/14		Skala:
Sprawdzający instal. sanit.:	mgr inż. Marcin Świątkiewicz nr upr. OPL/0313/POOS/07		
Projektant instal. elektr.:	mgr inż. Gerard Mainka nr upr. 275/92/Op		1:500
Projektant instal. elektr.:	mgr inż. Mirosław Kostyra Nr upr. 77/88/Op		Data:
Sprawdzający instal. elektr.:	inż. Danuta Bobrowska nr upr. 138/86 Op		
Branża: ARCHITEKTURA		Stadium: PROJEKT BUD.	

LEGENDA:


- A-B-C-D-E-F-G granica działki
- 1-2-3-4-5-6-7 granica oddziaływania
- istniejący budynek
- wejście do budynku
- proj. zmiana na przyłączy kablowe (wg. odrębnego opracowania)
- proj. zewnętrzna instalacja gazowa
- proj. szafa gazowa w ogrodzeniu punkt redukcyjno-pomiarowy
- istniejące pom. kotłowni w piwnicy
- pojemniki na odpady komunalne
- naw. utwardzona, miejsca postojowe
- plac zabaw
- boisko o naw. asfaltowej
- strefa zieleni - rekreacyjna
- hydrant

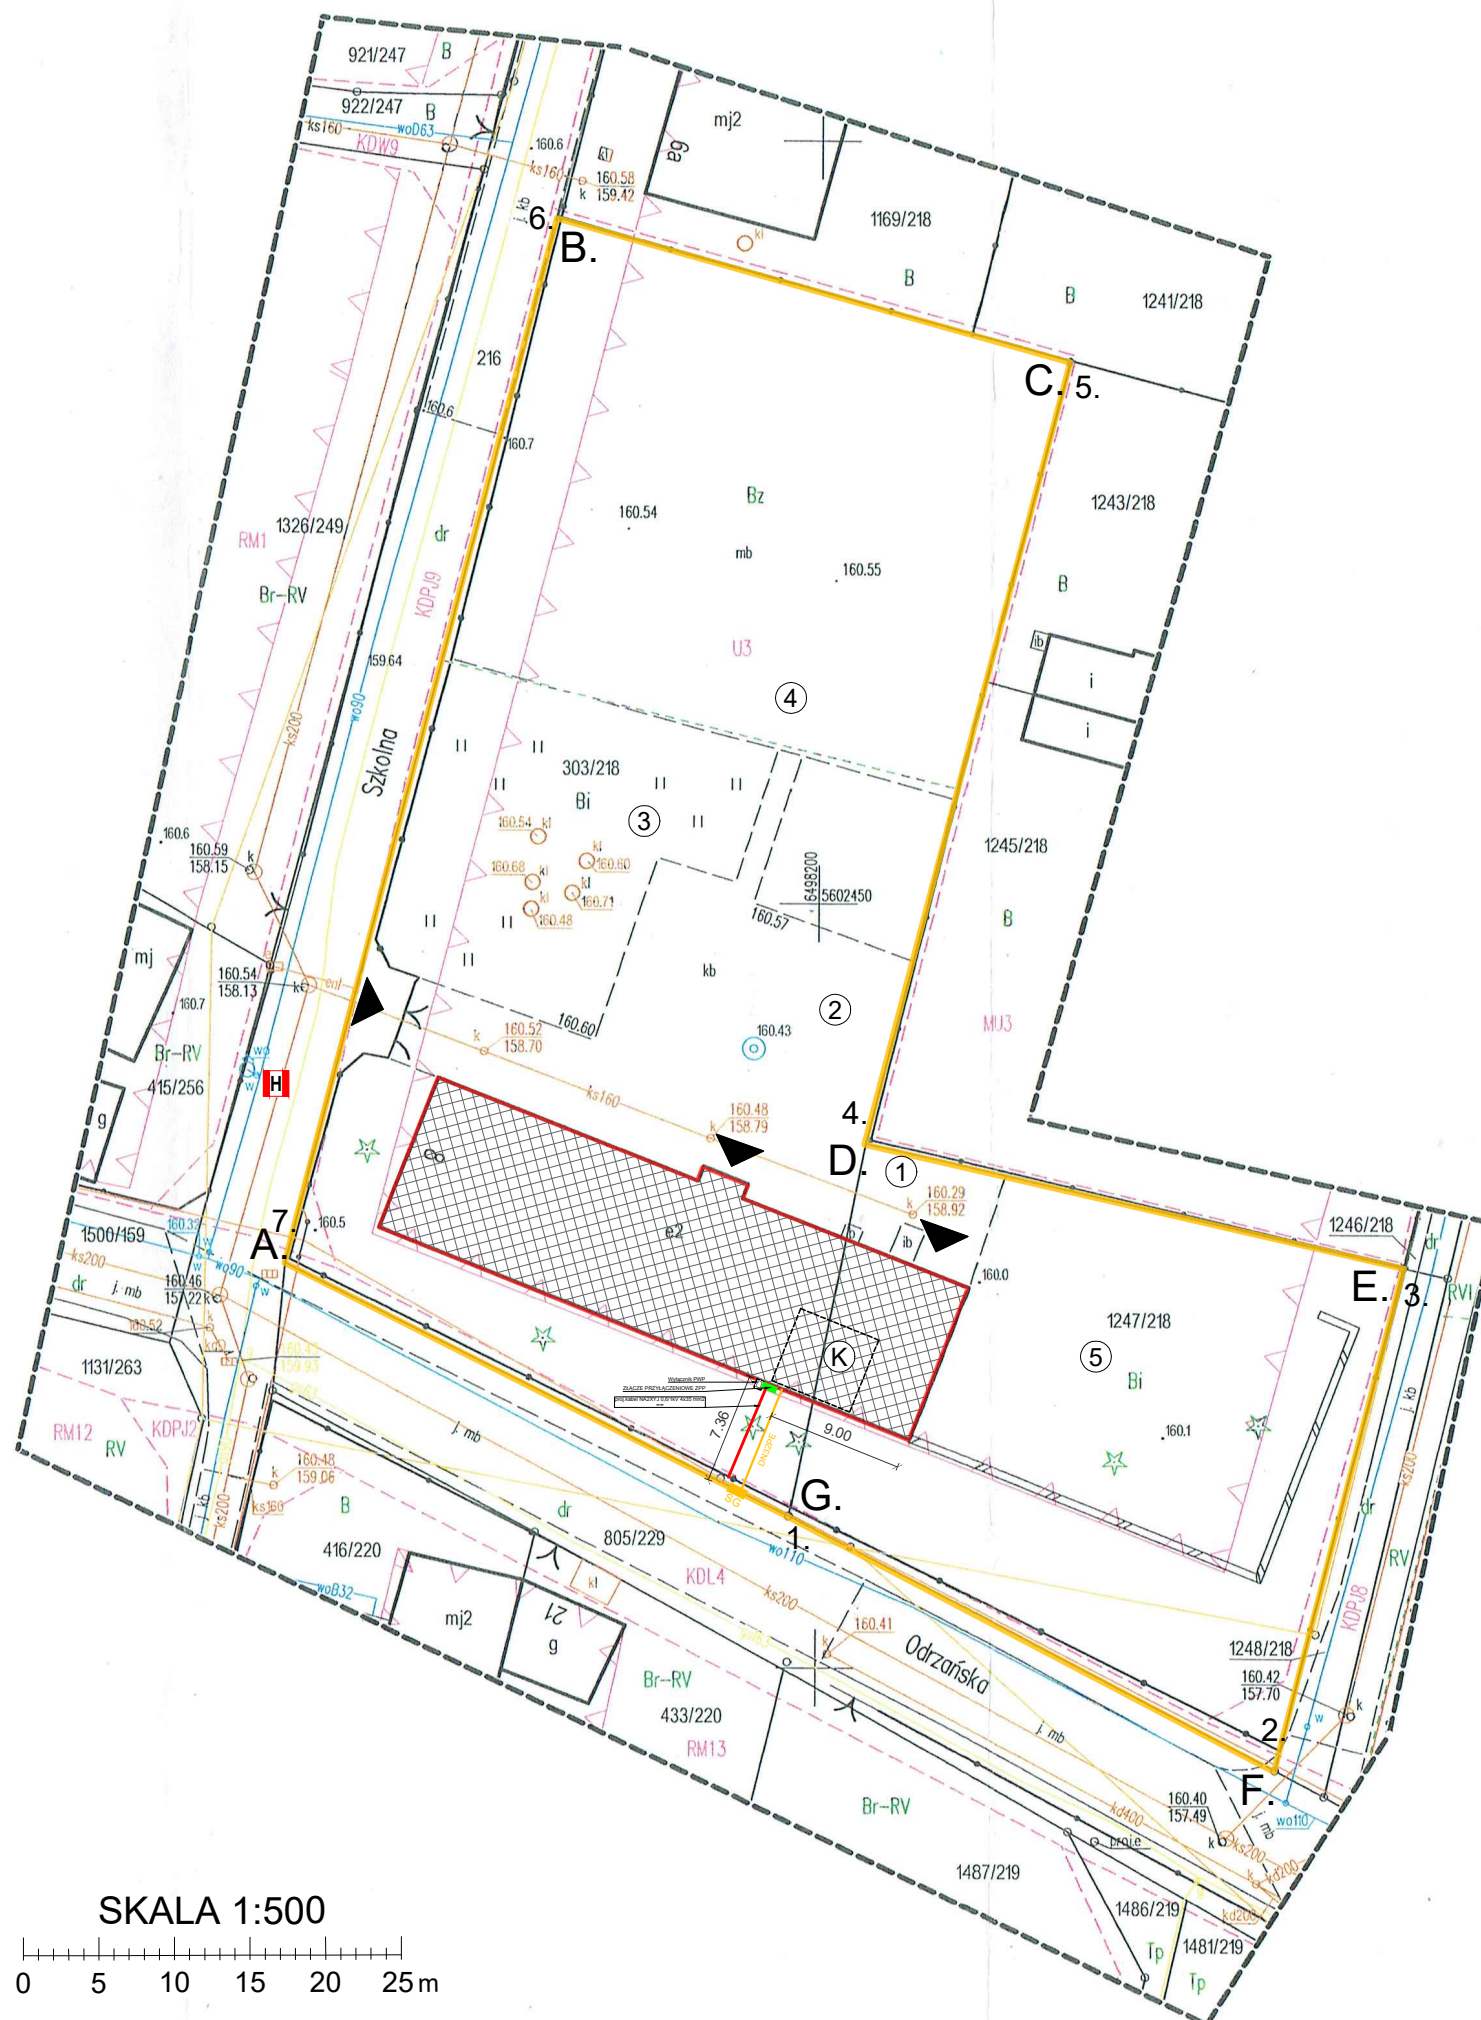

SKALA 1:500

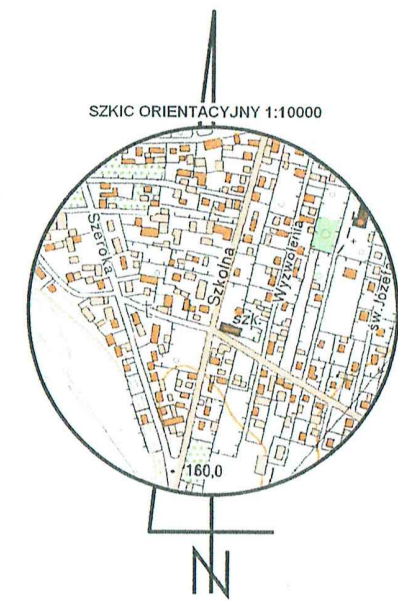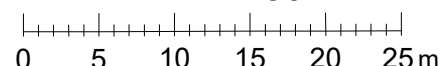

RZUT PIWNICY

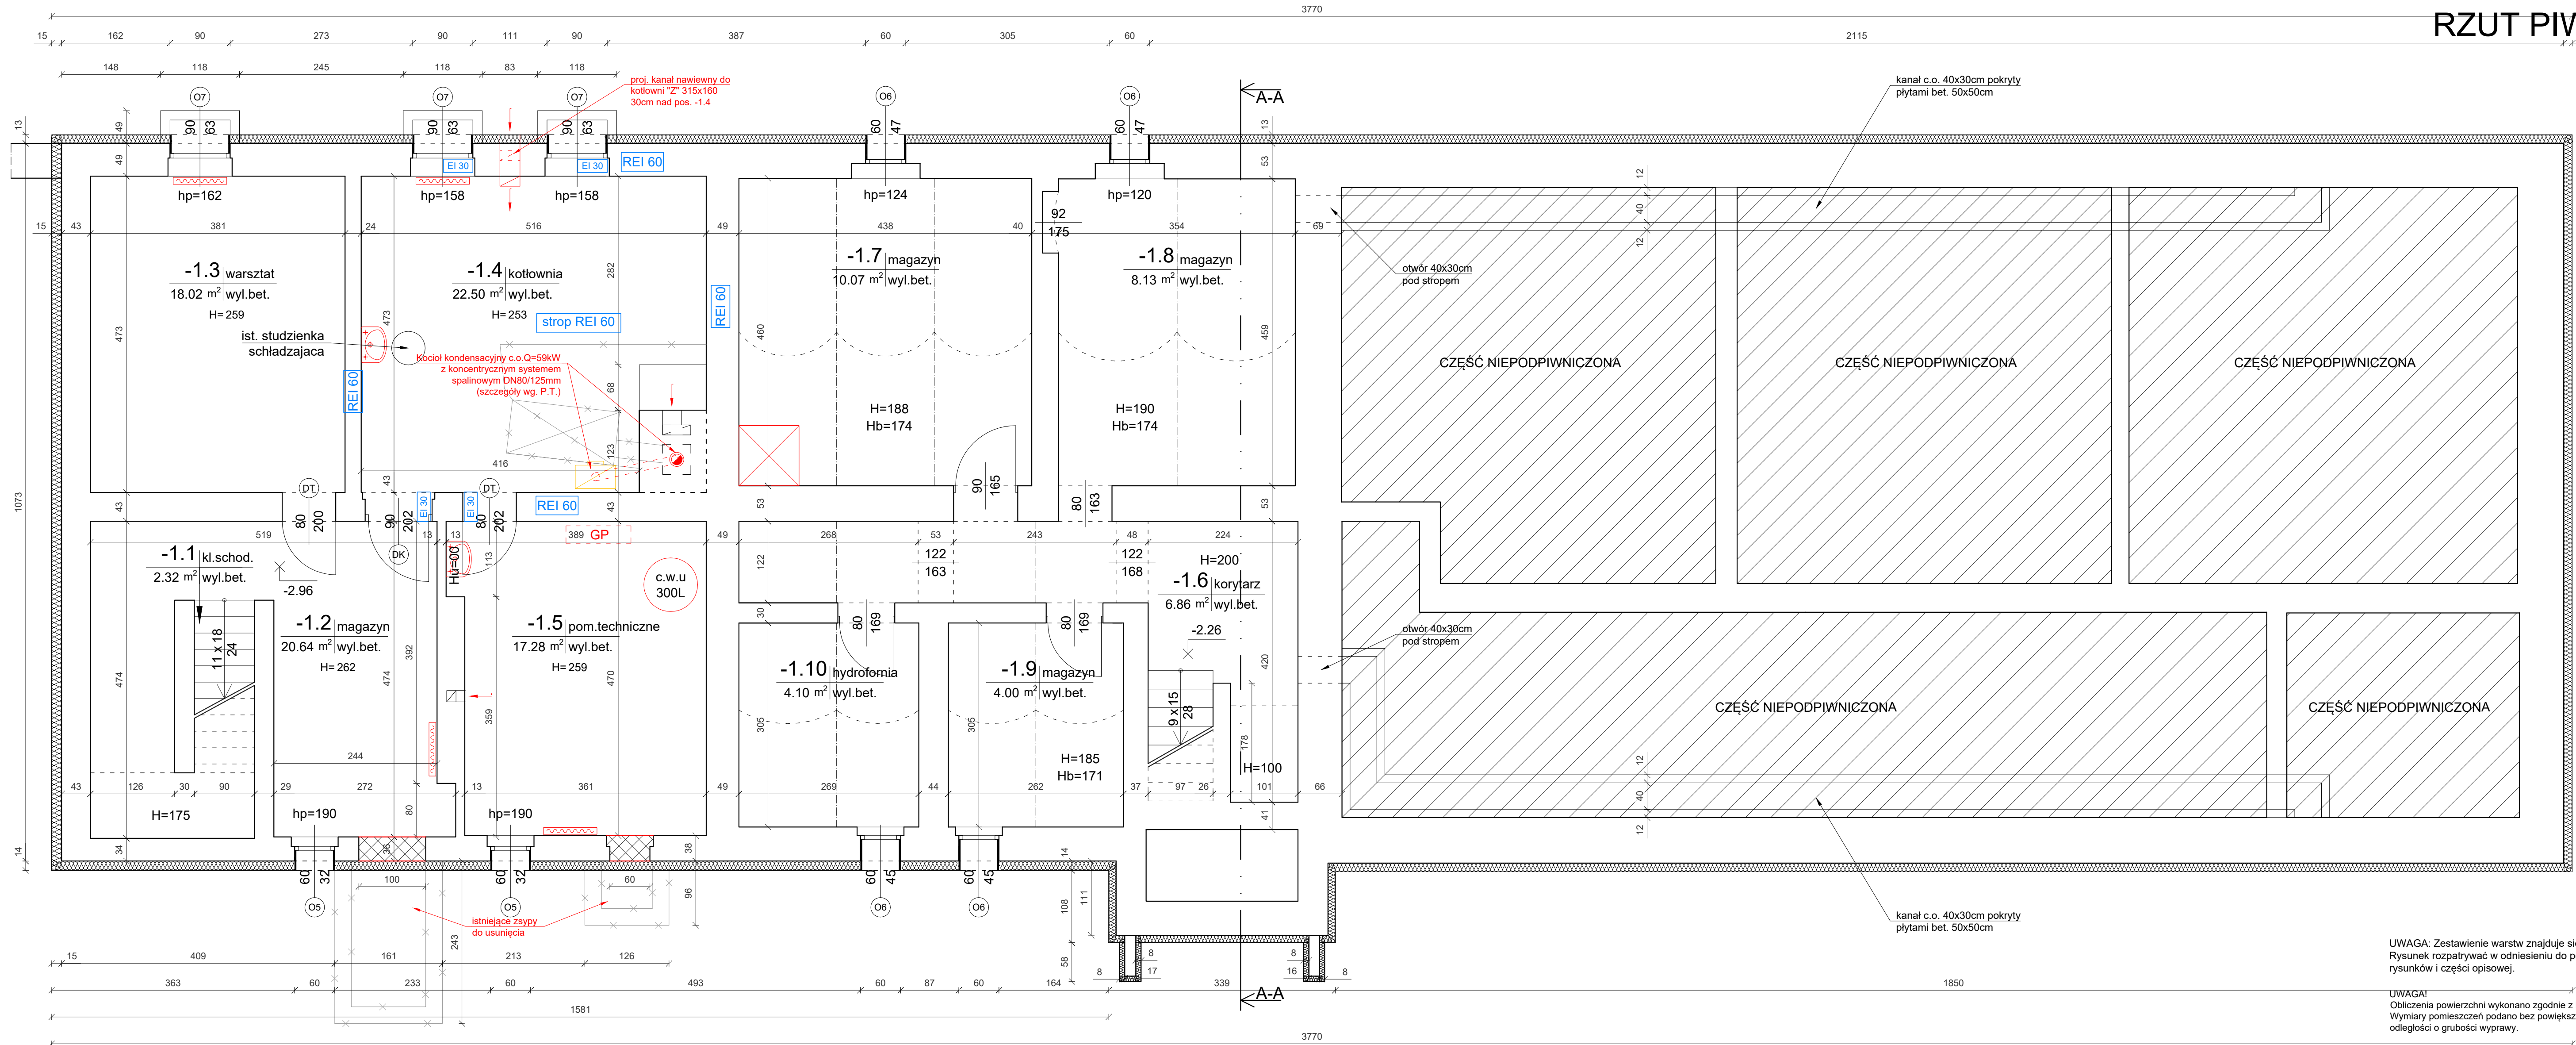

SKALA 1:50

LEGENDA

miska ustępowa

umywalka

zlewozmywak

grzejnik

kanal wentylacyjny, dymowy

wejście do budynku

Istniejące ściany bez zmian

Projektowane ściany, zamurowania

Projektowane ścianki działowe GK

Wyburzenia i elem. do usunięcia

Projektowane ocieplenie

- Wszelkie rysunki rozpatrywać łącznie z pozostałymi i częścią opisową do projektu oraz opracowaniami branżowymi.
- Wszystkie wymiary i rzędne należy zweryfikować na budowie, a w razie zaistnienia rozbieżności skonsultować z Projektantem i dostosować do stanu stwierdzonego zachowując wytyczne zawarte w projekcie.
- Przed zamówieniem stolarki należy zweryfikować wymiary projektowane z wykonanymi otworami i dopiero na ich podstawie zlecić wykonanie i montaż nowej stolarki.
- Dopuszcza się zastosowanie materiałów zamiennych o tych samych lub lepszych parametrach jakościowych i technicznych od przedstawionych w projekcie za zgodą Inwestora i Projektanta.
- Elementy i materiały nie wskazane w dokumentacji technicznej a stosowane i wymagane w przyjętym systemie i rozwiązaniu nie zwalniają Wykonawcy z konieczności zastosowania i skalkulowania w porozumieniu z Inwestorem i Projektantem.
- Wszelkie izolacje, łączenia i materiały stosować w oparciu o systemowe rozwiązania zgodnie z zaleceniami producenta materiału a w szczególności zgodnie z kartą charakterystyki, miejscem wbudowania oraz ze sztuką budowlaną i aktualnymi polskimi normami, normami branżowymi oraz "Warunkami technicznymi wykonania robót i odbioru robót budowlano-montażowych".

UWAGA: Zestawienie warstw znajduje się w części opisowej. Rysunek rozpatrywać w odniesieniu do pozostałych rysunków i części opisowej.

UWAGA! Obliczenia powierzchni wykonano zgodnie z Normą PN-ISO 9836:1997. Wymiary pomieszczeń podano bez powiększania rzeczywistych odległości o grubości wyprawy.

Wymiary okien podano w świetle ościeży. Wymiary drzwi podano w świetle ościeżnic.

PIWNICA				
Nr	Pomieszczenie	Powierzchnia Użytkowa		Powierzchnia netto
-1.1	kl. schodowa	2,32	m ²	2,32 m ²
-1.2	magazyn	20,64	m ²	20,64 m ²
-1.3	warsztat	18,02	m ²	18,02 m ²
-1.4	kotłownia	22,50	m ²	22,50 m ²
-1.5	pom.techniczne	17,28	m ²	17,28 m ²
-1.6	korytarz	6,86	m ²	15,17 m ²
-1.7	magazyn	10,07	m ²	20,14 m ²
-1.8	magazyn	8,13	m ²	16,25 m ²
-1.9	magazyn	4,00	m ²	7,99 m ²
-1.10	magazyn	4,10	m ²	8,20 m ²
SUMA :		113,92	m ²	148,51 m ²
POWIERZCHNIA UŻYTKOWA :		113,92	m ²	148,51 m ²

ArchiCadia Piotr Swoboda

biuro@archicadia.pl

tel.: 726 293 109

www.archicadia.pl

Temat: BUDOWA INSTALACJI GAZOWEJ ZEWN. I WEWN. ORAZ PRZEBUDOWA I TERMOMODERNIZACJA BUDYNKU SZKOŁY PODSTAWOWEJ W KĄTACH OPOLSKICH

Objekt: UL. SZKOLNA 8, 46-050 KĄTY OPOLSKIE DZ NR 303/2/18 I 1247/2/18, OBRĘB: 0074 KĄTY OPOLSKIE

Zawartość arkusza: RZUT PIWNICY

Inwestor: GMINA TARNÓW OPOLSKI UL. DWORCOWA 6, 46-050 TARNÓW OPOLSKI

Projektant architektura: mgr inż. arch. Urszula Jahn nr upr. 53/01/Op

Sprawdzający architektura: mgr inż. arch. Jan Buszko nr upr. 457/84

Opracowanie: inż. arch. Katarzyna Paździerska inż. arch. Piotr Swoboda

Nr arkusza: A1


Skala: 1:50

Data: 11.03.2024

Branża: ARCHITEKTURA

Stadium: PROJEKT BUD.

RZUT PARTERU

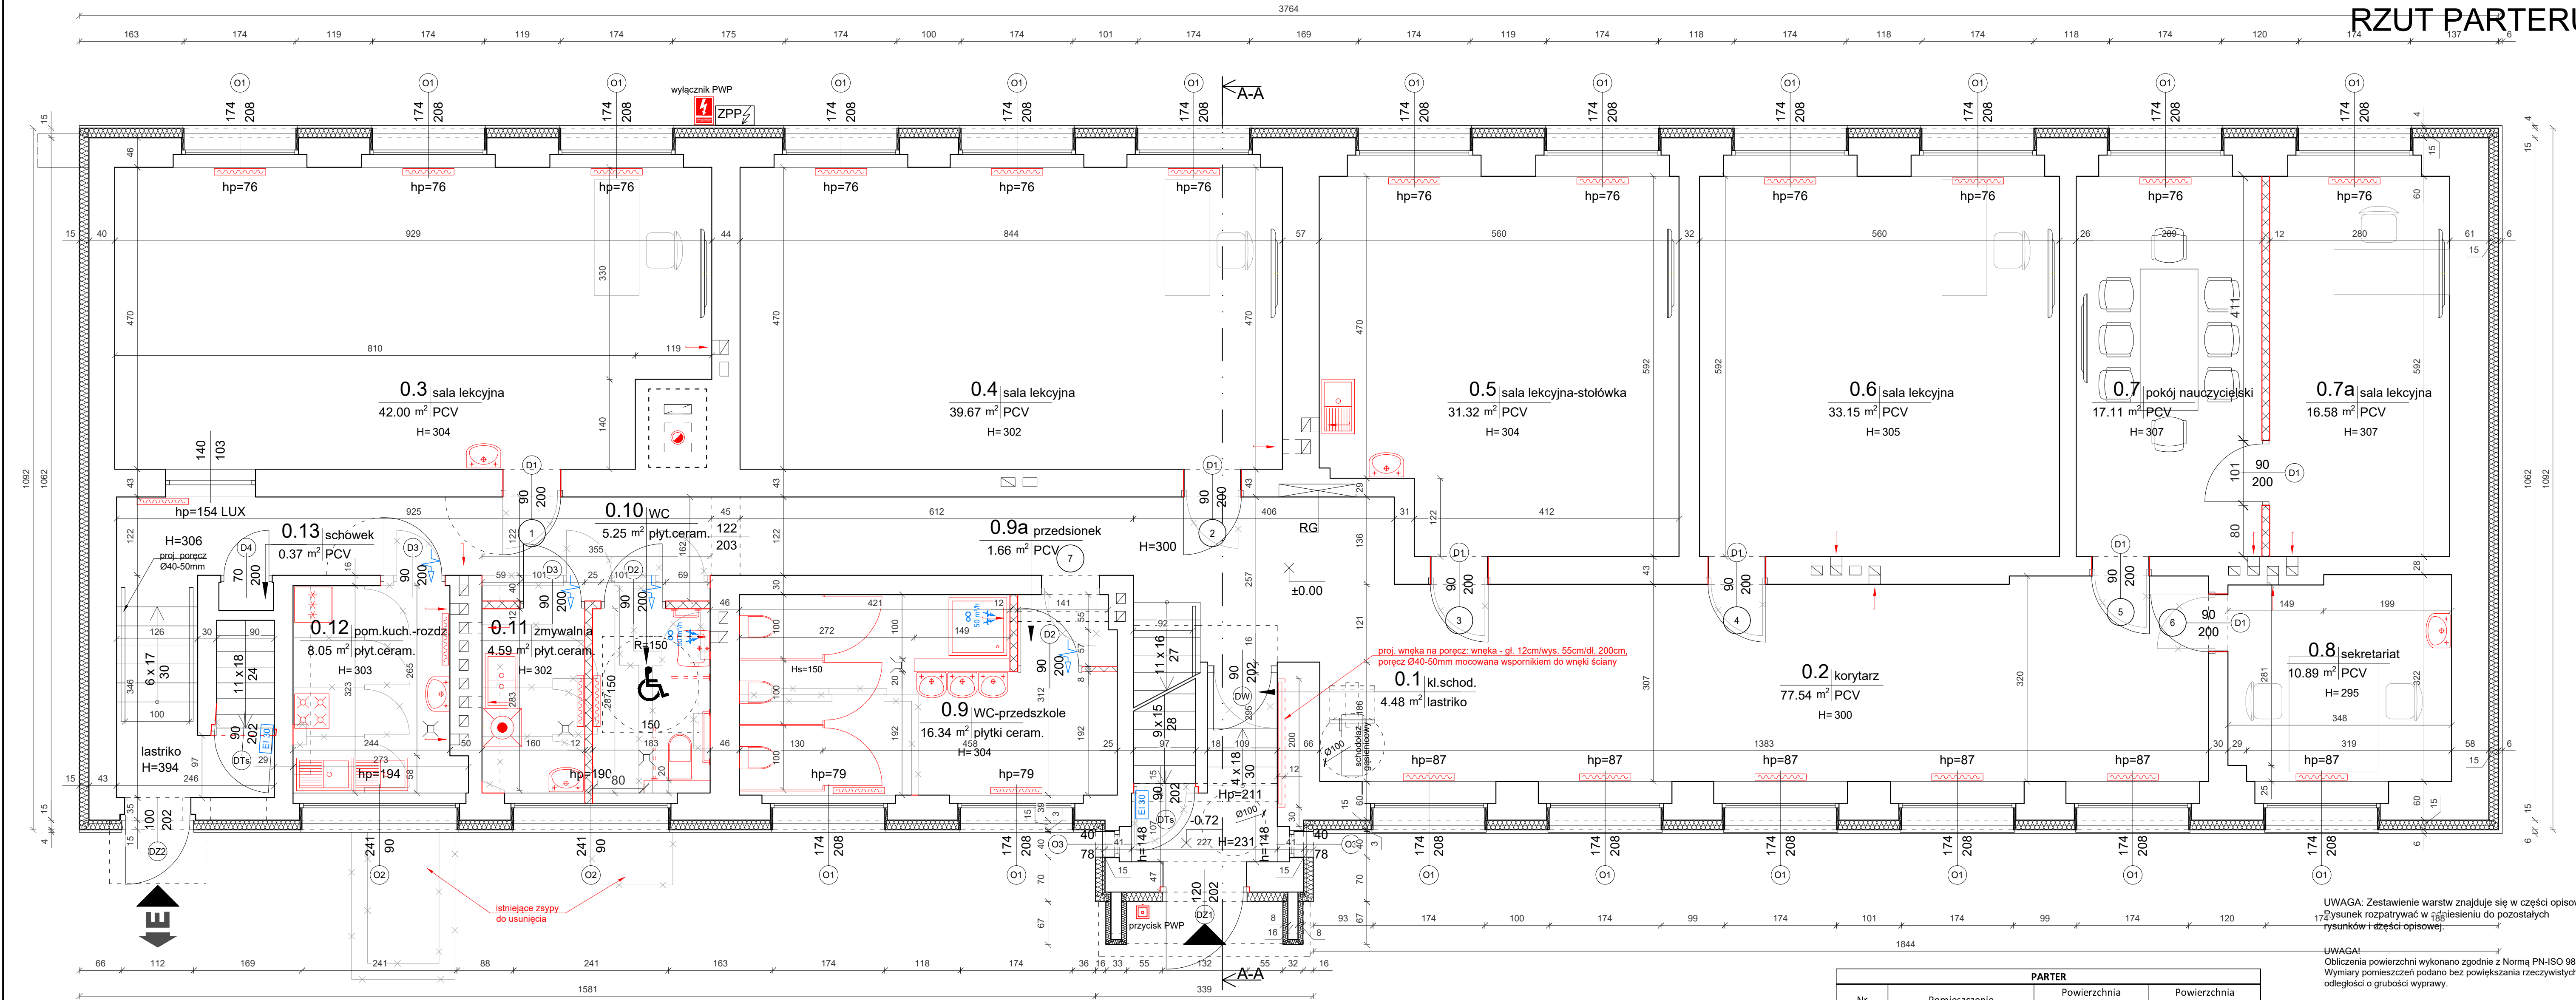

SKALA 1:50

0 0.5 1 1.5 2 2.5m

LEGENDA

miska ustępowa

umywalka

zlewozmywak

grzejnik

kanał wentylacyjny, dymowy

wejście do budynku

lodówka

kuchenka elektryczna

zmywarka

Wentylacja wspomagana mechanicznie

Przepływ powietrza - podcięcie w drzwiach powierzchnia min. 200cm²

Istniejące ściany bez zmian

Projektowane ściany, zamurowania

Projektowane ścianki działowe GK

Wyburzenia i elem. do usunięcia

Projektowane ocieplenie

KOLOREM CZERWONYM OZNACZONO ELEMENTY PROJEKTOWANE

UWAGA: Zestawienie warstw znajduje się w części opisowej. Rysunek rozpatrywać w połączeniu do pozostałych rysunków i części opisowej.

UWAGA! Obliczenia powierzchni wykonano zgodnie z Normą PN-ISO 9836:1997. Wymiary pomieszczeń podano bez powiększania rzeczywistych odległości o grubości wyprawy.

Wymiary okien podano w świetle ościeży. Wymiary drzwi podano w świetle ościeżnic.

ArchCadia Piotr Swoboda tel.: 726 293 109
biuro@archicadia.pl www.archicadia.pl

Temat: BUDOWA INSTALACJI GAZOWEJ ZEWN. I WEWN. ORAZ PRZEBUDOWA I TERMOMODERNIZACJA BUDYNKU SZKOŁY PODSTAWOWEJ W KĄTACH OPOLSKICH

Obiekt: UL. SZKOLNA 8, 46-050 KĄTY OPOLSKIE
DZ NR 303/218 I 1247/218, OBREB: 0074 KĄTY OPOLSKIE

Zawartość arkusza: RZUT PARTERU

Investor: GMINA TARNÓW OPOLSKI
UL. DWORCOWA 6, 46-050 TARNÓW OPOLSKI

Projektant architektura: mgr inż. arch. Urszula Jahn
nr upr. 53/01/Op

Sprawdzający architektura: mgr inż. arch. Jan Buszko
nr upr. 457/84

Opracowanie: inż. arch. Katarzyna Paździerska
inż. arch. Piotr Swoboda

Branża: ARCHITEKTURA Stadium: PROJEKT BUD.


Nr arkusza: A2

Skala: 1:50

Data: 11.03.2024

PARTER					
Nr	Pomieszczenie	Powierzchnia		Powierzchnia	
		Użytkowa		netto	
0.1	kl. schodowa	4,48	m ²	4,48	m ²
0.2	korytarz	77,54	m ²	77,54	m ²
0.3	sala lekcyjna	42,00	m ²	42,00	m ²
0.4	sala lekcyjna	39,67	m ²	39,67	m ²
0.5	sala lekcyjna-stołówka	31,32	m ²	31,32	m ²
0.6	sala lekcyjna	33,15	m ²	33,15	m ²
0.7	pokój nauczycielski	17,11	m ²	17,11	m ²
0.7a	sala lekcyjna	16,58	m ²	16,58	m ²
0.8	sekretariat	10,89	m ²	10,89	m ²
0.9	wc-przedszkole	16,34	m ²	16,34	m ²
0.9a	przedsionek	1,66	m ²	1,66	m ²
0.10	wc	5,25	m ²	5,25	m ²
0.11	zmywalnia	4,59	m ²	4,59	m ²
0.12	pom. kuch.-rozdzielnia	8,05	m ²	8,05	m ²
0.13	schowek	0,37	m ²	0,37	m ²
SUMA :		309,00	m ²	309,00	m ²
POWIERZCHNIA UŻYTKOWA :		309,00	m ²	309,00	m ²

RZUT PIĘTRA I

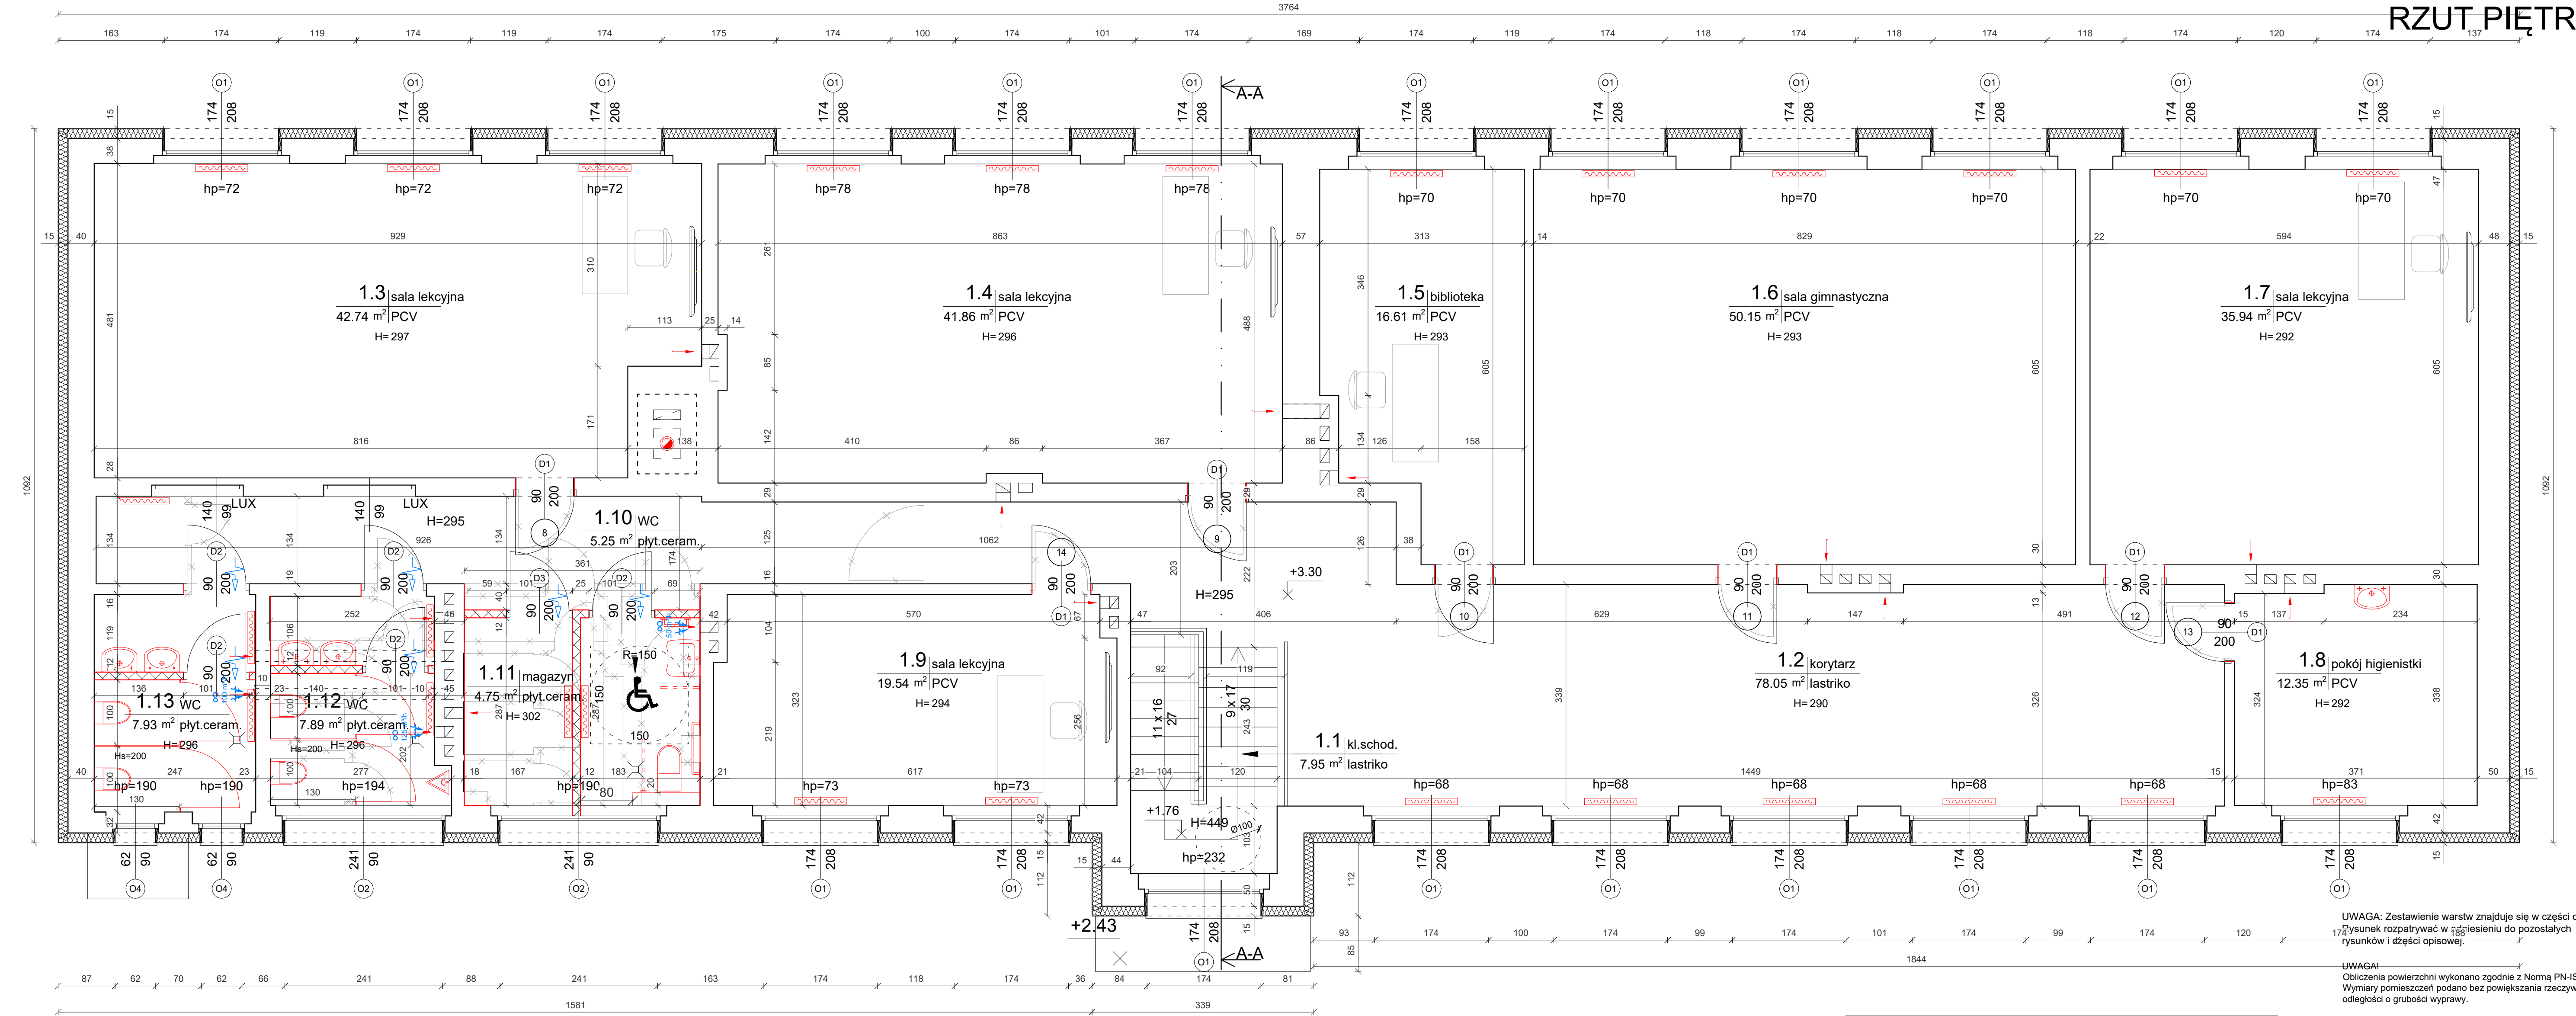

SKALA 1:50

0 0.5 1 1.5 2 2.5m

LEGENDA

miska ustępowa

umywalka

zlewozmywak

grzejnik

kanal wentylacyjny, dymowy

wejście do budynku

Istniejące ściany bez zmian

Projektowane ściany, zamurowania

Projektowane ścianki działowe GK

Wyburzenia i elem. do usunięcia

Projektowane ocieplenie

Wentylacja wspomagana mechanicznie

Przepływ powietrza - podcięcie w drzwiach powierzchnia min. 200cm²

- Wszelkie rysunki rozpatrywać łącznie z pozostałymi i częścią opisową do projektu oraz opracowaniami branżowymi.
- Wszystkie wymiary i rzędne należy zweryfikować na budowie, a w razie zaistnienia rozbieżności skonsultować z Projektantem i dostosować do stanu stwierdzonego zachowując wytyczne zawarte w projekcie.
- Przed zamówieniem stolarki należy zweryfikować wymiary projektowane z wykonanymi otworami i dopiero na ich podstawie zlecić wykonanie i montaż nowej stolarki.
- Doпуска się zastosowanie materiałów zamiennych o tych samych lub lepszych parametrach jakościowych i technicznych od przedstawionych w projekcie za zgodą Inwestora i Projektanta.
- Elementy i materiały nie wskazane w dokumentacji technicznej a stosowane i wymagane w przyjętym systemie i rozwiązaniu nie zwalniają Wykonawcy z konieczności zastosowania i skalulowania w porozumieniu z Inwestorem i Projektantem.
- Wszelkie izolacje, łączenia i materiały stosować w oparciu o systemowe rozwiązania zgodnie z zaleceniami producenta materiału a w szczególności zgodnie z kartą charakterystyki, miejscem wbudowania oraz ze sztuką budowlaną i aktualnymi polskimi normami, normami branżowymi oraz "Warunkami technicznymi wykonania robót i odbioru robót budowlano-montażowych".

UWAGA: Zestawienie warstw znajduje się w części opisowej.
Rysunek rozpatrywać w połączeniu do pozostałych
rysunków i części opisowej.

UWAGA!
Obliczenia powierzchni wykonano zgodnie z Normą PN-ISO 9836:1997.
Wymiary pomieszczeń podano bez powiększania rzeczywistych
odległości o grubości wyprawy.

Wymiary okien podano w świetle ościeży.
Wymiary drzwi podano w świetle ościeżnic.

ArchiCadia Piotr Swoboda

tel.: 726 293 109

biuro@archicadia.pl

www.archicadia.pl

Temat:

BUDOWA INSTALACJI GAZOWEJ ZEWN. I WEWN.
ORAZZ PRZEBUDOWA I TERMOMODERNIZACJA BUDYNKU
SZKOŁY PODSTAWOWEJ W KĄTACH OPOLSKICH

Obiekt:

UL. SZKOLNA 8, 46-050 KĄTY OPOLSKIE
DZ NR 303/218 I 1247/218, OBRĘB: 0074 KĄTY OPOLSKIE

Zawartość
arkusza:

RZUT PIĘTRA I

Inwestor:

GINA TARNÓW OPOLSKI
UL. DWORCOWA 6, 46-050 TARNÓW OPOLSKI

Projektant
architektura:

mgr inż. arch. Urszula Jahn
nr upr. 53/01/Op

Sprawdzający
architektura:

mgr inż. arch. Jan Buszko
nr upr. 457/84

Opracowanie:

inż. arch. Katarzyna Paździerska
inż. arch. Piotr Swoboda

Branża:

ARCHITEKTURA

Stadium:

PROJEKT BUD.

Nr arkusza:

A3

Skala:


1:50

Data:

11.03.2024

KOŁEM CZERWONYM OZNACZONO ELEMENTY PROJEKTOWANE

RZUT DACHU

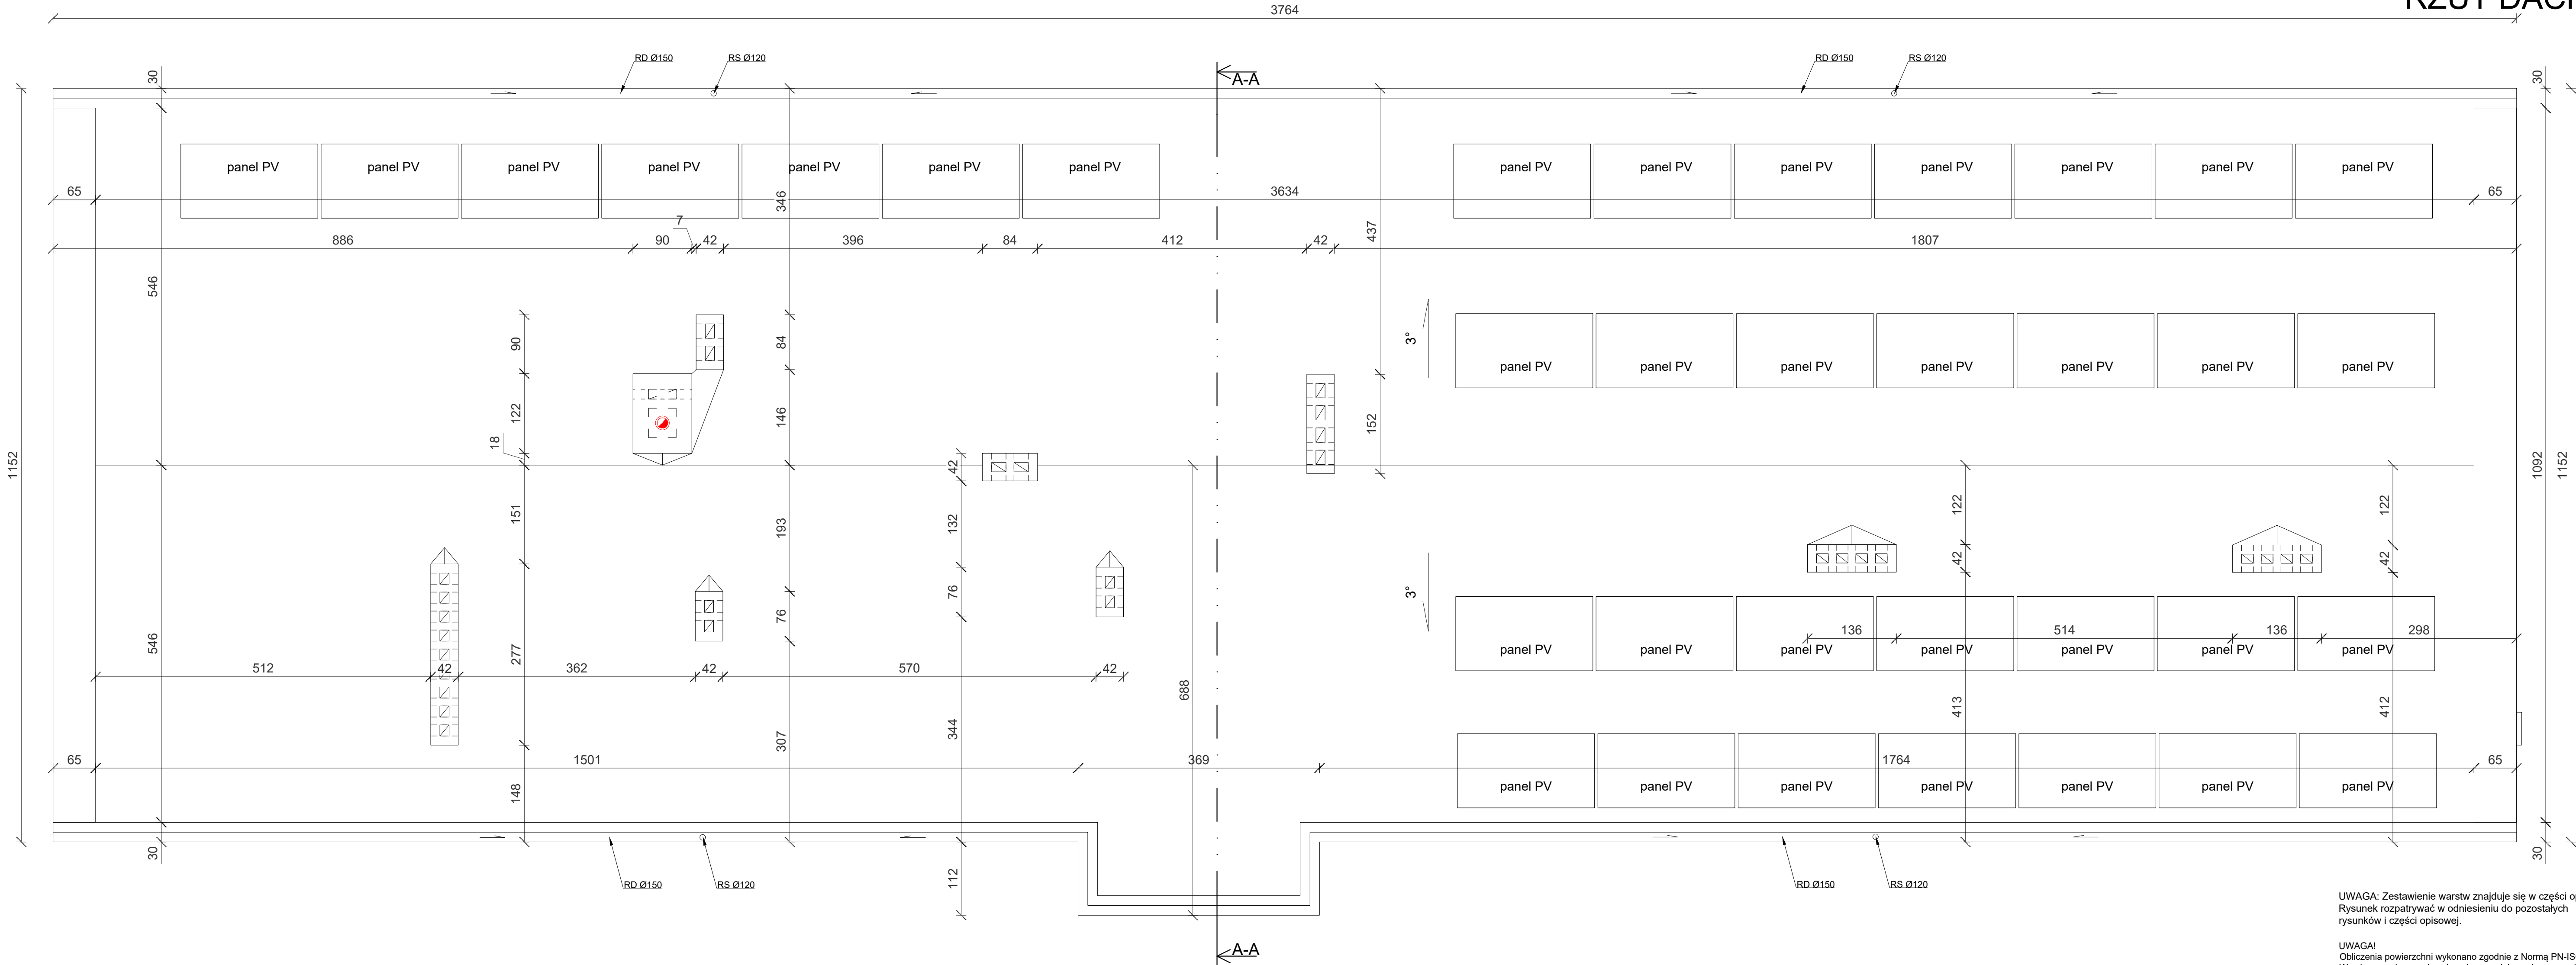

SKALA 1:50

LEGENDA

- miska ustępowa
- umywalka
- zlewozmywak
- grzejnik
- kanal wentylacyjny, dymowy
- wejście do budynku
- Istniejące ściany bez zmian
- Projektowane ściany, zamurowania
- Projektowane ścianki działowe GK
- Wyburzenia i elem. do usunięcia
- Projektowane ocieplenie

- Wszelkie rysunki rozpatrywać łącznie z pozostałymi i częścią opisową do projektu oraz opracowaniami branżowymi.
- Wszystkie wymiary i rzędne należy zweryfikować na budowie, a w razie zaistnienia rozbieżności skonsultować z Projektantem i dostosować do stanu stwierdzonego zachowując wytyczne zawarte w projekcie.
- Przed zamówieniem stolarki należy zweryfikować wymiary projektowane z wykonanymi otworami i dopiero na ich podstawie zlecić wykonanie i montaż nowej stolarki.
- Dopuszcza się zastosowanie materiałów zamiennym o tych samych lub lepszych parametrach jakościowych i technicznych od przedstawionych w projekcie za zgodą Inwestora i Projektanta.
- Elementy i materiały nie wskazane w dokumentacji technicznej a stosowane i wymagane w przyjętym systemie i rozwiązaniu nie zwalniają Wykonawcy z konieczności zastosowania i skalkulowania w porozumieniu z Inwestorem i Projektantem.
- Wszelkie izolacje, łączenia i materiały stosować w oparciu o systemowe rozwiązania zgodnie z zaleceniami producenta materiału a w szczególności zgodnie z kartą charakterystyki, miejscem wbudowania oraz ze sztuką budowlaną i aktualnymi polskimi normami, normami branżowymi oraz "Warunkami technicznymi wykonania robót i odbioru robót budowlano-montażowych".

UWAGA: Zestawienie warstw znajduje się w części opisowej.
Rysunek rozpatrywać w odniesieniu do pozostałych rysunków i części opisowej.


UWAGA!
Obliczenia powierzchni wykonano zgodnie z Normą PN-ISO 9836:1997.
Wymiary pomieszczeń podano bez powiększania rzeczywistych odległości o grubości wyprawy.

Wymiary okien podano w świetle ościeży.
Wymiary drzwi podano w świetle ościeżnic.


	ArchiCadia Piotr Swoboda tel.: 726 293 109 biuro@archicadia.pl www.archicadia.pl		
	Temat: BUDOWA INSTALACJI GAZOWEJ ZEWN. I WEWN. ORAZ PRZEBUDOWA I TERMOMODERNIZACJA BUDYNKU SZKOŁY PODSTAWOWEJ W KĄTACH OPOLSKICH		
Obiekt:	UL. SZKOLNA 8, 46-050 KĄTY OPOLSKIE DZ NR 303/2/18 I 1247/2/18, OBRĘB: 0074 KĄTY OPOLSKIE		
Zawartość arkusza:	RZUT DACHU		
Inwestor:	GMINA TARNÓW OPOLSKI UL. DWORCOWA 6, 46-050 TARNÓW OPOLSKI		
Projektant architektura:	mgr inż. arch. Urszula Jahn nr upr. 53/01/Op		Nr arkusza: A4
Sprawdzający architektura:	mgr inż. arch. Jan Buszko nr upr. 457/84		
Opracowanie:	inż. arch. Katarzyna Paździerska inż. arch. Piotr Swoboda		Skala: 1:50
Branża: ARCHITEKTURA	Stadium: PROJEKT BUD.	Data: 11.03.2024	

KOLOREM CZERWONYM OZNACZONO ELEMENTY PROJEKTOWANE

PRZEKRÓJ A-A

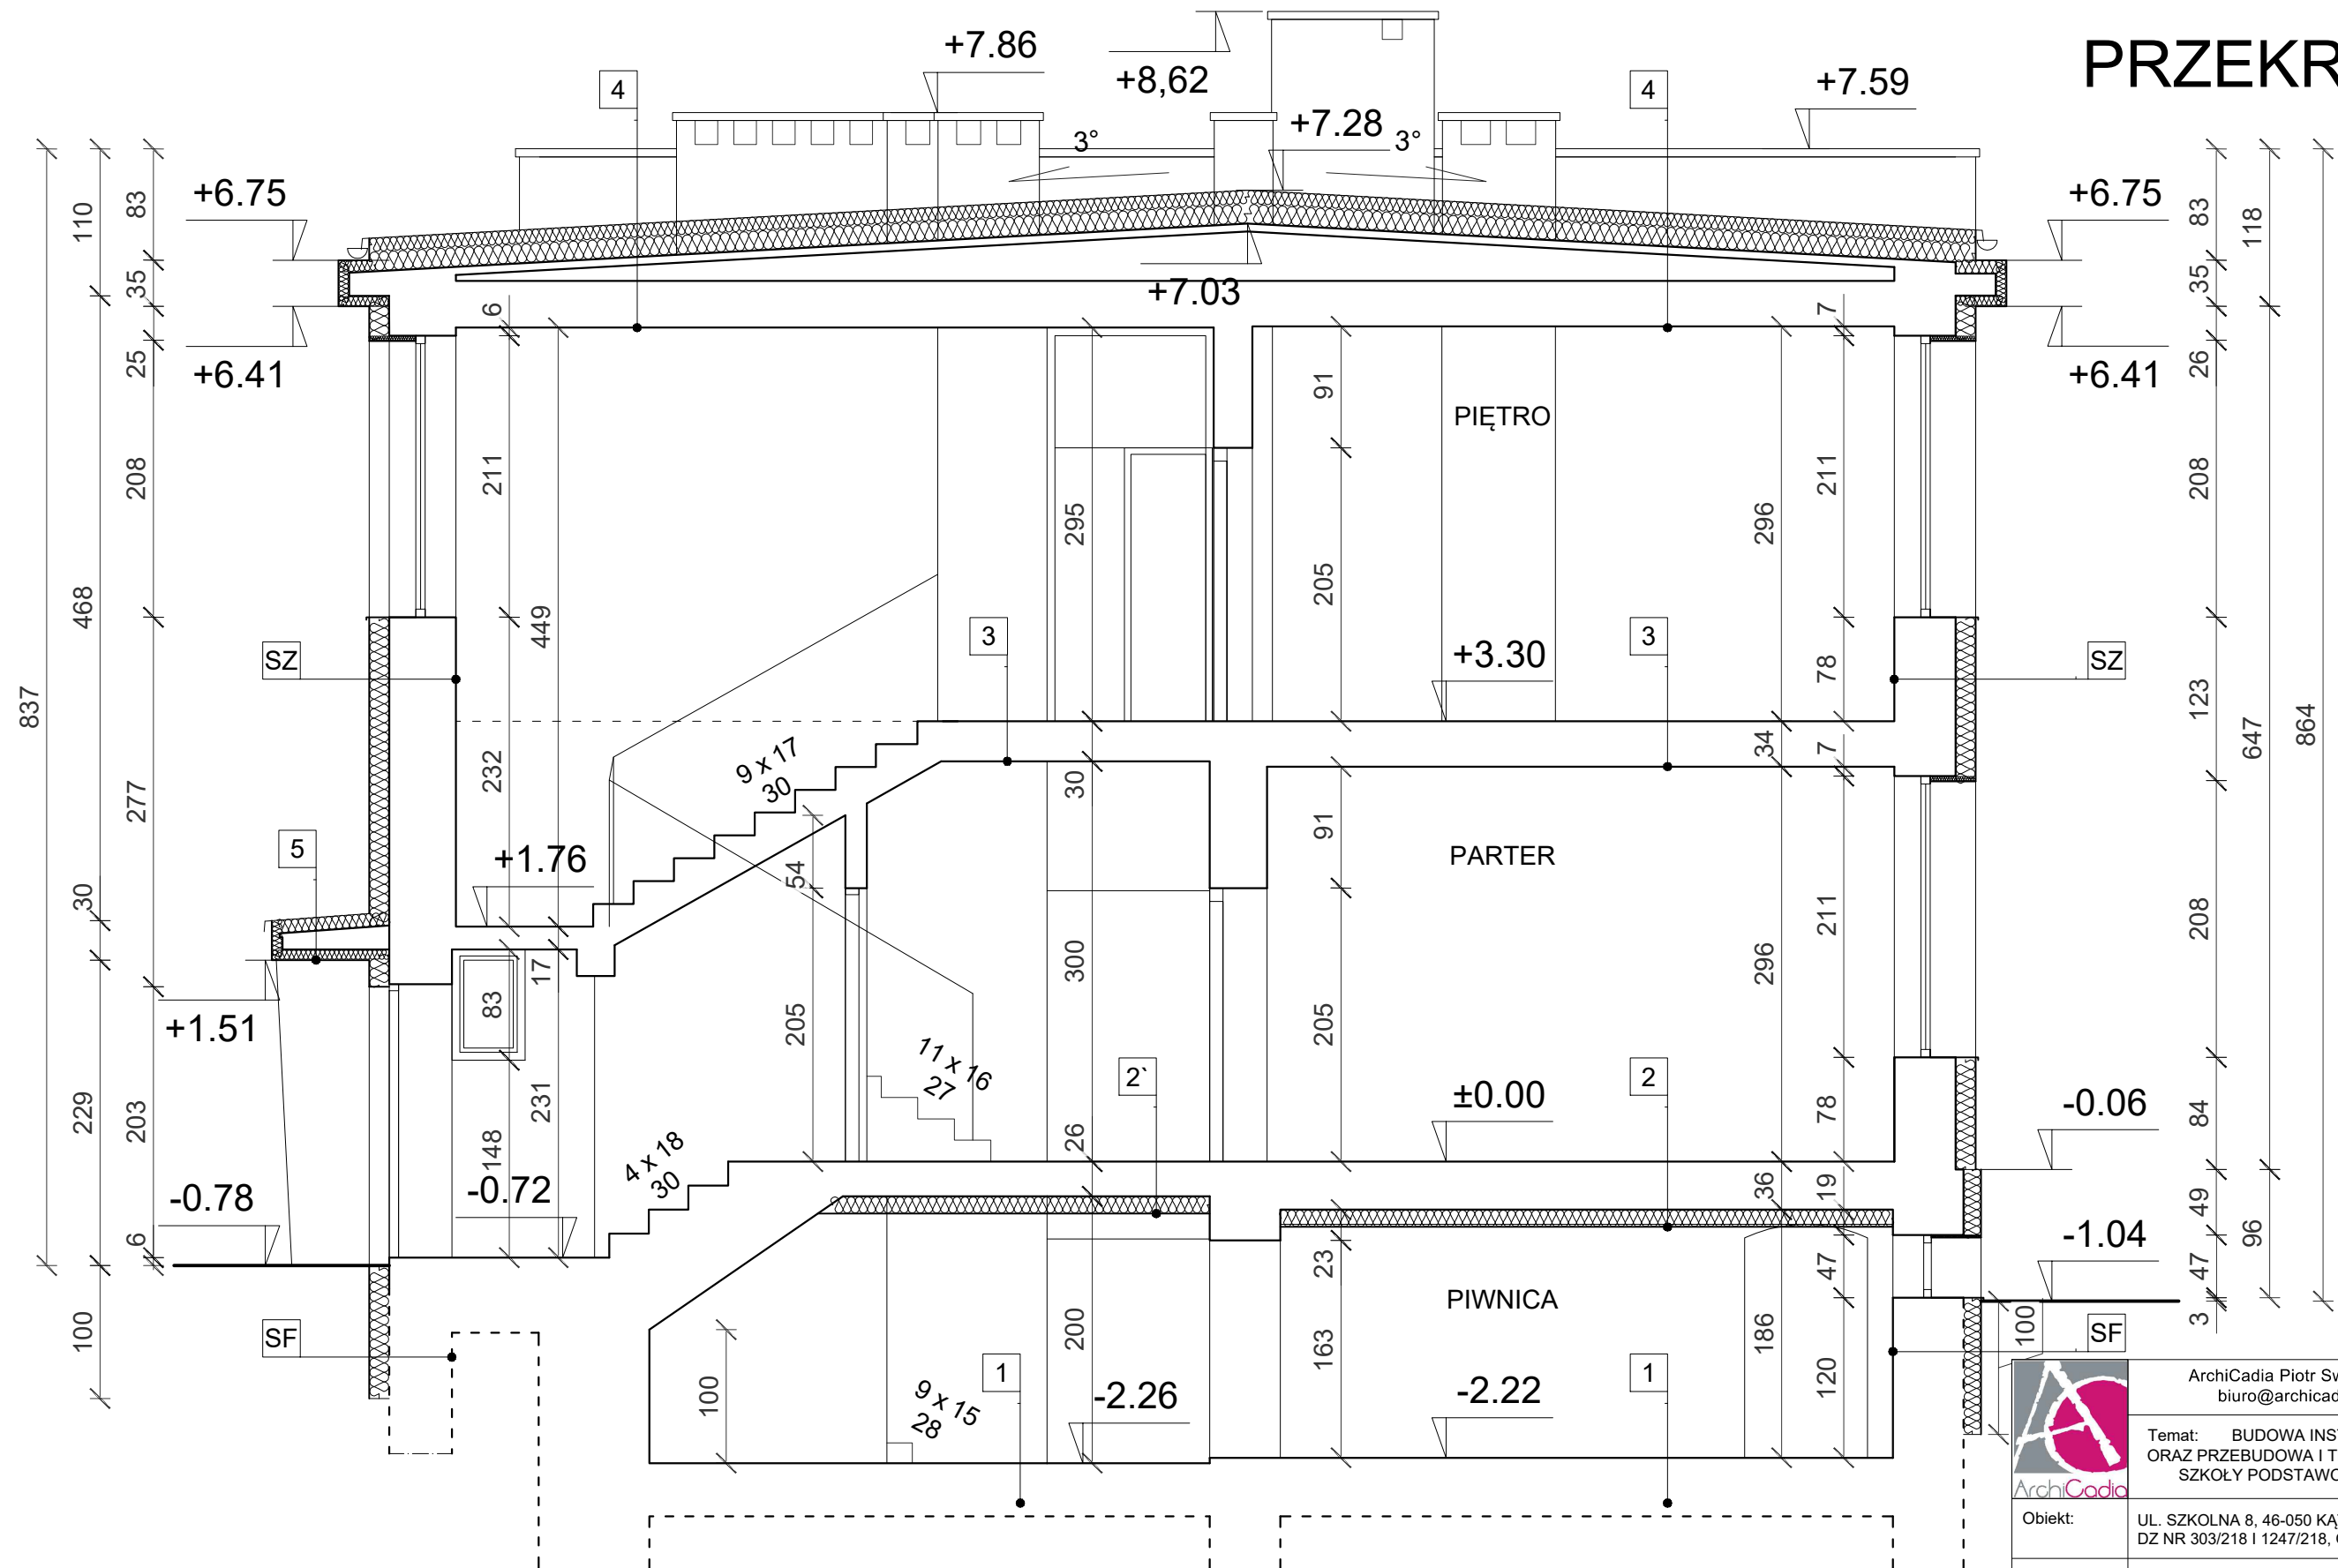

SKALA 1:50

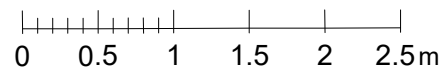

UWAGA: Zestawienie warstw znajduje się w części opisowej.
Rysunek rozpatrywać w odniesieniu do pozostałych
rysunków i części opisowej.

- Istniejące ściany bez zmian
- Projektowane ściany, zamurowania
- Projektowane ścianki działowe GK
- Wyburzenia i elem. do usunięcia
- Projektowane ocieplenie



ArchiCadia Piotr Swoboda tel.: 726 293 109
biuro@archicadia.pl www.archicadia.pl

Temat: BUDOWA INSTALACJI GAZOWEJ ZEWN. I WEWN.
ORAZ PRZEBUDOWA I TERMOMODERNIZACJA BUDYNKU
SZKOŁY PODSTAWOWEJ W KĄTACH OPOLSKICH

Obiekt: UL. SZKOLNA 8, 46-050 KĄTY OPOLSKIE
DZ NR 303/218 I 1247/218, OBRĘB: 0074 KĄTY OPOLSKIE

Zawartość
arkusza: PRZEKRÓJ A-A

Inwestor: GMINA TARNÓW OPOLSKI
UL. DWORCOWA 6, 46-050 TARNÓW OPOLSKI

Projektant
architektura: mgr inż. arch. Urszula Jahn
nr upr. 53/01/Op

Nr arkusza:

Sprawdzający
architektura: mgr inż. arch. Jan Buszko
nr upr. 457/84

A5

Opracowanie: inż. arch. Katarzyna Paździerska
inż. arch. Piotr Swoboda

Skala:
1:50

Branża: ARCHITEKTURA

Stadium: PROJEKT BUD.

Data:
11.03.2024

ELEWACJA PÓŁNOCNA



E1 elewacja budynku,
wykończenie tynkiem cienkowarstwowym baranek 1,5mm,
w kolorze szarym, FERRO 55 (wzornik Caparol Fassade A1)

E2 elewacja budynku, cokół
wykończenie mozaikową cienkowarstwową masą tynkarską
w kolorze ciemnoszarym, FERRO 25 (wzornik Caparol Fassade A1)


E3 obramowanie okien,
szer. pasa 15cm, gr. +10cm od lica ściany, listwy okapnikowe,górna obróbka blacharska,
wykończenie tynkiem cienkowarstwowym baranek 1,5mm, w kolorze zielonym, RAL 6018

E4 obramowanie okien,
szer. pasa 15cm, gr. +10cm od lica ściany, listwy okapnikowe,górna obróbka blacharska,
wykończenie tynkiem cienkowarstwowym baranek 1,5mm, w kolorze czerwonym, RAL 3020

E5 obramowanie okien,
szer. pasa 15cm, gr. +10cm od lica ściany, listwy okapnikowe,górna obróbka blacharska,
wykończenie tynkiem cienkowarstwowym baranek 1,5mm, w kolorze żółtym, RAL 1021

E6 zegar, grafika mapy świata,
zegar zewnętrznyfasadowy, tarcza 80cm, z iluminacją świetlną,
pole mapy świata: 190x310cm, wykonanie ze styroduru o grubości 2 cm (do zastosowania nazew.),
alternatywnie płyty elewacyjne dibond lub artystyczne malowanie elewacji, kolorystyka w nawiązaniu do obramowań okiennych

E7 obróbki blacharskie kominów i pasów nadrynnowych, rynny, parapety,
blacha powlekana w kolorze ciemnoszarym np. RAL 7045

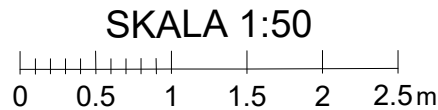

UWAGA:
NOWE POKRYCIE ELEWACJI WYKONANE BĘDZIE ZE STYROPIANU OSŁONIĘTEGO
SYSTEMOWYM CIENKOWRSTWOWYM TYNKIEM STRUKTURALNYM. CAŁY SYSTEM
SKLASYFIKOWANY JAKO NRO.
RYSUNEK NALEŻY ROZPATRYWAĆ W ODNIESIENIU DO POZOSTAŁYCH
RYSUNKÓW I CZĘŚCI OPISOWEJ.

	ArchiCadia Piotr Swoboda tel.: 726 293 109 biuro@archicadia.pl www.archicadia.pl		
	Temat: BUDOWA INSTALACJI GAZOWEJ ZEWN. I WEWN. ORAZ PRZEBUDOWA I TERMOMODERNIZACJA BUDYNKU SZKOŁY PODSTAWOWEJ W KĄTACH OPOLSKICH		
Obiekt:	UL. SZKOLNA 8, 46-050 KĄTY OPOLSKIE DZ NR 303/218 I 1247/218, OBRĘB: 0074 KĄTY OPOLSKIE		
Zawartość arkusza:	ELEWACJA PÓŁNOCNA		
Inwestor:	GMINA TARNÓW OPOLSKI UL. DWORCOWA 6, 46-050 TARNÓW OPOLSKI		
Projektant architektura:	mgr inż. arch. Urszula Jahn nr upr. 53/01/Op		Nr arkusza: A6
Sprawdzający architektura:	mgr inż. arch. Jan Buszko nr upr. 457/84		
Opracowanie:	inż. arch. Katarzyna Paździerska inż. arch. Piotr Swoboda		Skala: 1:50
Branża:	ARCHITEKTURA	Stadium:	Data:
		PROJEKT BUD.	11.03.2024

ELEWACJA POŁUDNIOWA



E1 elewacja budynku,
wykończenie tynkiem cienkowarstwowym baranek 1,5mm,
w kolorze szarym, FERRO 55 (wzornik Caparol Fassade A1)


E2 elewacja budynku, cokół
wykończenie mozaikową cienkowarstwową masą tynkarską
w kolorze ciemnoszarym, FERRO 25 (wzornik Caparol Fassade A1)

E3 obramowanie okien,
szer. pasa 15cm, gr. +10cm od lica ściany, listwy okapnikowe,górna obróbka blacharska,
wykończenie tynkiem cienkowarstwowym baranek 1,5mm, w kolorze zielonym, RAL 6018

E4 obramowanie okien,
szer. pasa 15cm, gr. +10cm od lica ściany, listwy okapnikowe,górna obróbka blacharska,
wykończenie tynkiem cienkowarstwowym baranek 1,5mm, w kolorze czerwonym, RAL 3020

E5 obramowanie okien,
szer. pasa 15cm, gr. +10cm od lica ściany, listwy okapnikowe,górna obróbka blacharska,
wykończenie tynkiem cienkowarstwowym baranek 1,5mm, w kolorze żółtym, RAL 1021


E7 obróbki blacharskie kominów i pasów nadrynnowych, rynny, parapety,
blacha powlekana w kolorze ciemnoszarym np. RAL 7045

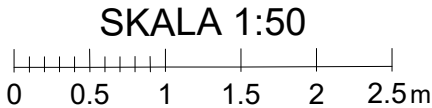


UWAGA:
NOWE POKRYCIE ELEWACJI WYKONANE BĘDZIE ZE STYROPIANU OSŁONIĘTEGO
SYSTEMOWYM CIENKOWARSTWOWYM TYNKIEM STRUKTURALNYM. CAŁY SYSTEM
SKLASYFIKOWANY JAKO NRO.
RYSUNEK NALEŻY ROZPATRYWAĆ W ODNIESIENIU DO POZOSTAŁYCH
RYSUNKÓW I CZĘŚCI OPISOWEJ.

	ArchiCadia Piotr Swoboda tel.: 726 293 109 biuro@archicadia.pl www.archicadia.pl		
	Temat: BUDOWA INSTALACJI GAZOWEJ ZEWN. I WEWN. ORAZ PRZEBUDOWA I TERMOMODERNIZACJA BUDYNKU SZKOŁY PODSTAWOWEJ W KĄTACH OPOLSKICH		
Obiekt:	UL. SZKOLNA 8, 46-050 KĄTY OPOLSKIE DZ NR 303/218 I 1247/218, OBRĘB: 0074 KĄTY OPOLSKIE		
Zawartość arkusza:	ELEWACJA POŁUDNIOWA		
Inwestor:	GMINA TARNÓW OPOLSKI UL. DWORCOWA 6, 46-050 TARNÓW OPOLSKI		
Projektant architektura:	mgr inż. arch. Urszula Jahn nr upr. 53/01/Op		Nr arkusza: A7
Sprawdzający architektura:	mgr inż. arch. Jan Buszko nr upr. 457/84		
Opracowanie:	inż. arch. Katarzyna Paździerska inż. arch. Piotr Swoboda		Skala: 1:50
Branża:	ARCHITEKTURA	Stadium:	Data:
		PROJEKT BUD.	11.03.2024

ELEWACJA ZACHODNIA

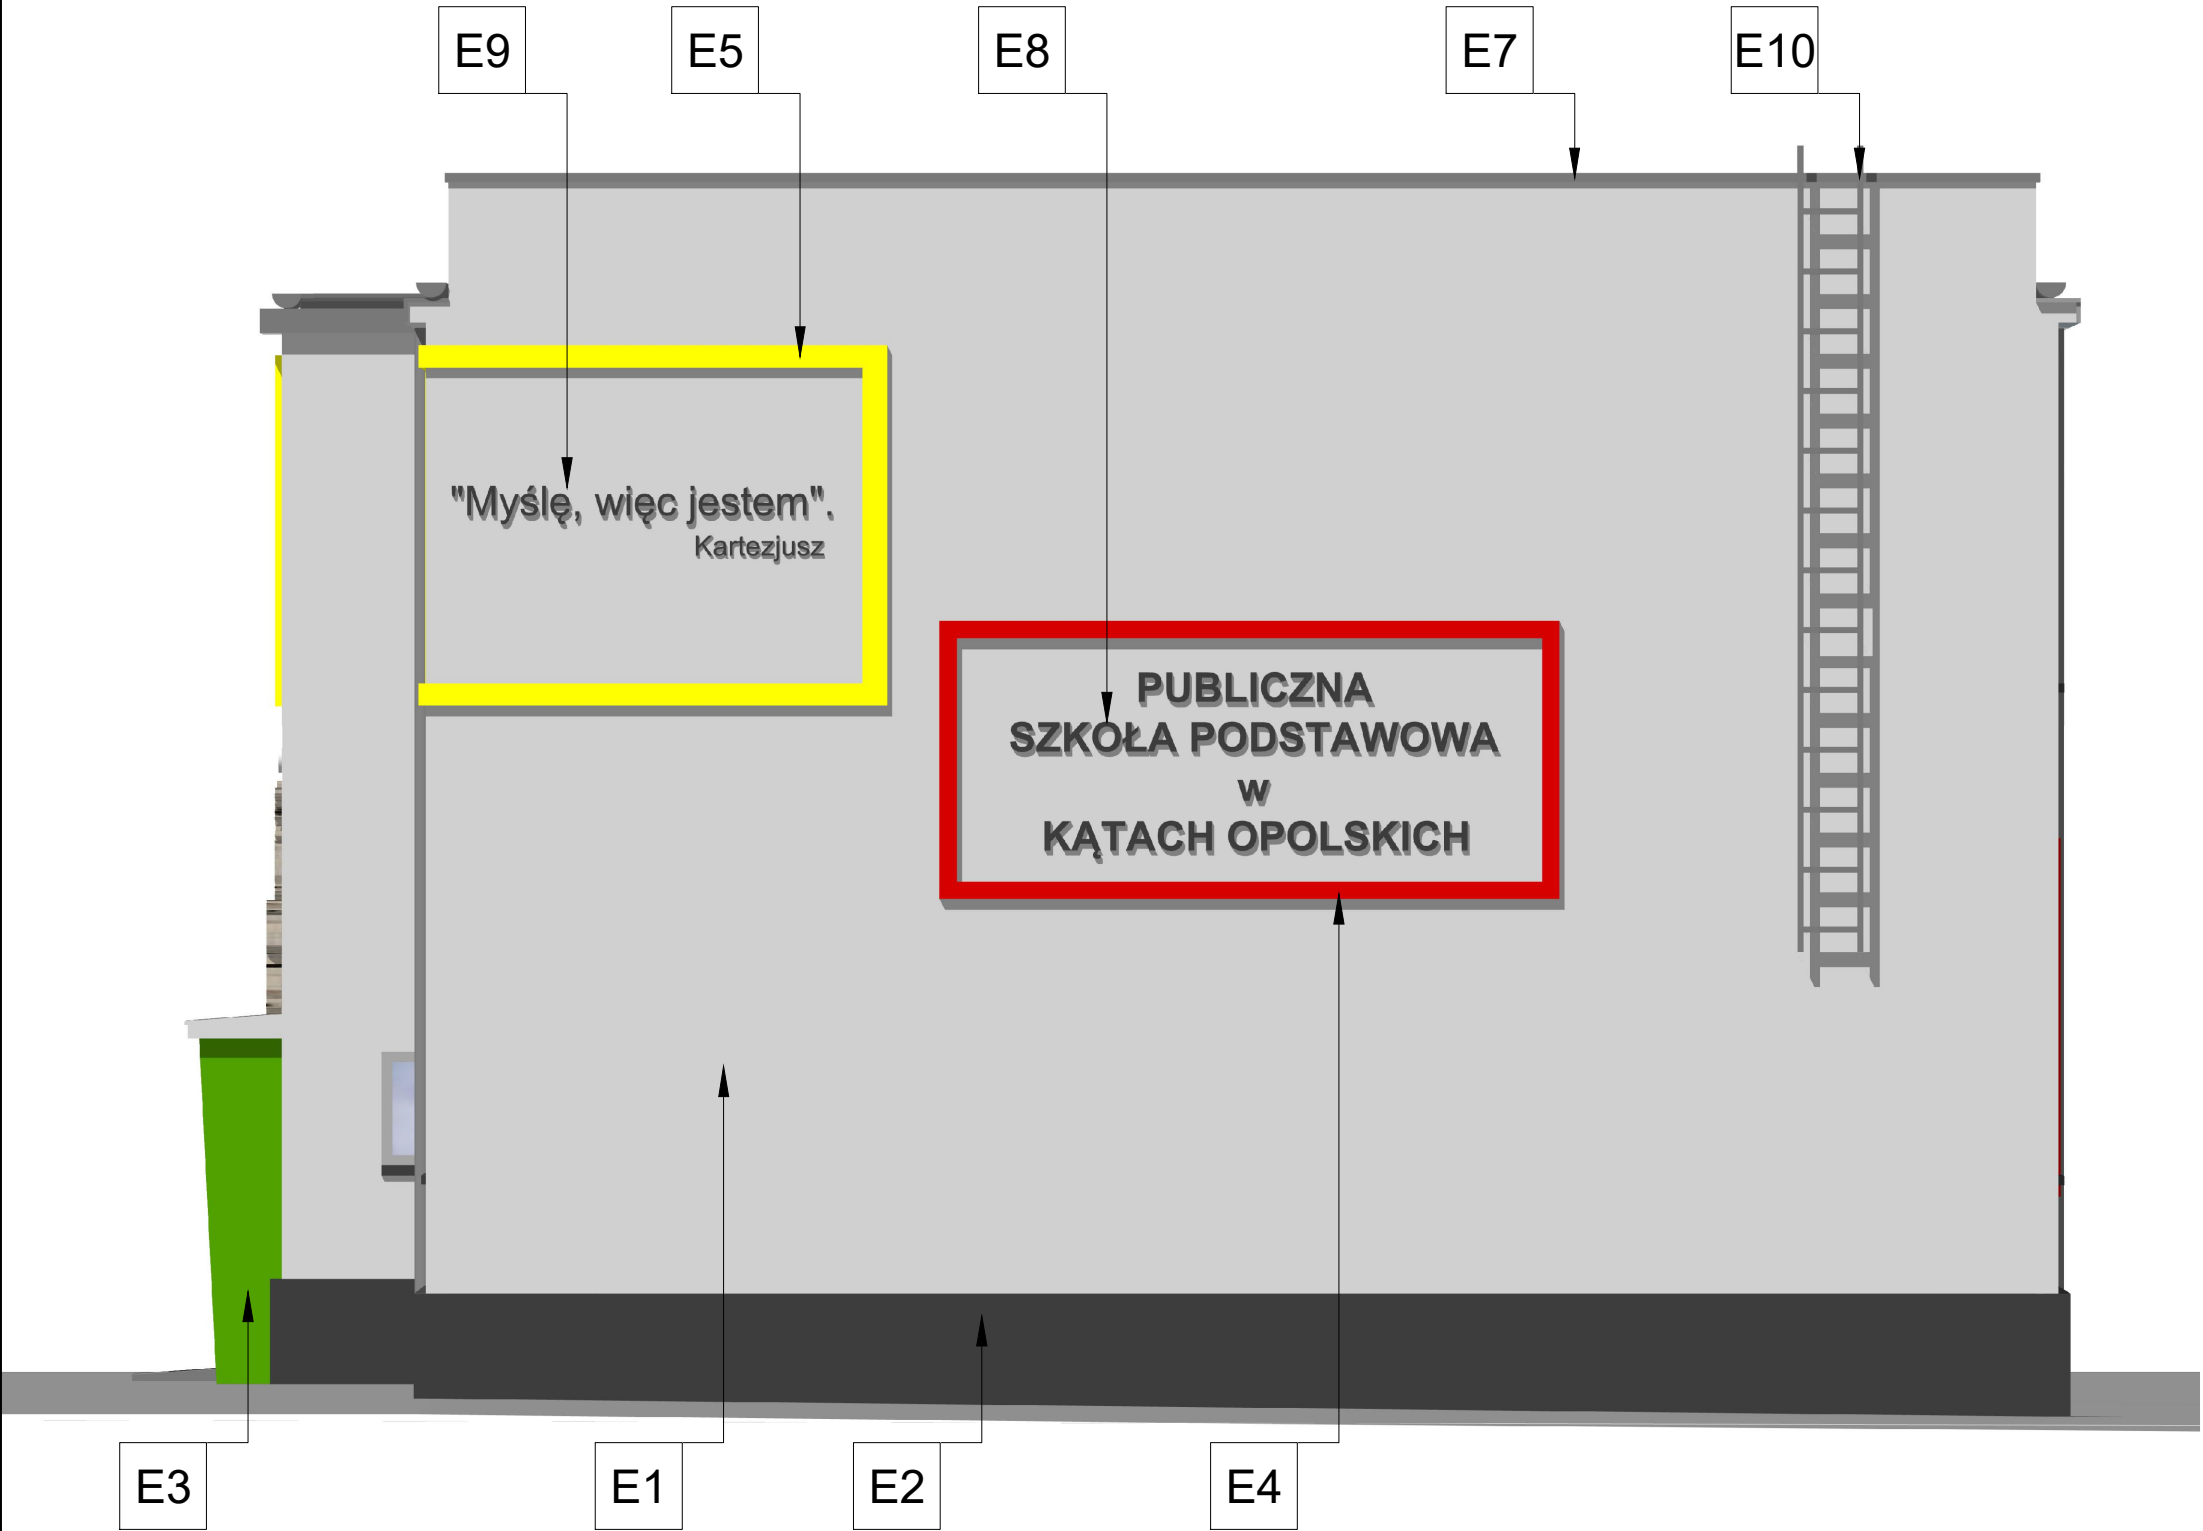

- E7 obróbki blacharskie kominów i pasów nadrynnowych, rynny, parapety, blacha powlekana w kolorze ciemnoszarym np. RAL 7045
- E8 litery ze styroduru o grubości 2 cm (do zastosowania na zew.), alternatywnie płyty elewacyjne dibond lub artystyczne malowanie elewacji, w kolorze ciemnoszarym np. RAL 7045 lub FERRO 25
- E9 litery sentencji z płyty elewacyjnej dibond lub artystyczne malowanie elewacji, w kolorze ciemnoszarym np. RAL 7045 lub FERRO 25
- E10 drabina wejściowa na dach, w kolorze ciemnoszarym np. RAL 7045

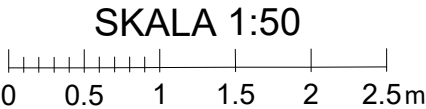



UWAGA:
NOWE POKRYCIE ELEWACJI WYKONANE BĘDZIE ZE STYROPIANU OSŁONIĘTEGO SYSTEMOWYM CIENKOWARSTWOWYM TYNKIEM STRUKTURALNYM. CAŁY SYSTEM SKLASYFIKOWANY JAKO NRO.
RYSUNEK NALEŻY ROZPATRYWAĆ W ODNIESIENIU DO POZOSTAŁYCH RYSUNKÓW I CZĘŚCI OPISOWEJ.

- E1 elewacja budynku, wykończenie tynkiem cienkowarstwowym baranek 1,5mm, w kolorze szarym, FERRO 55 (wzornik Caparol Fassade A1)
- E2 elewacja budynku, cokół wykończenie mozaikową cienkowarstwową masą tynkarską w kolorze ciemnoszarym, FERRO 25 (wzornik Caparol Fassade A1)
- E3 obramowanie okien, szer. pasa 15cm, gr. +10cm od lica ściany, listwy okapnikowe,górna obróbka blacharska, wykończenie tynkiem cienkowarstwowym baranek 1,5mm, w kolorze zielonym, RAL 6018

- E4 obramowanie okien, szer. pasa 15cm, gr. +10cm od lica ściany, listwy okapnikowe,górna obróbka blacharska,wykończenie tynkiem cienkowarstwowym baranek 1,5mm, w kolorze czerwonym, RAL 3020
- E5 obramowanie okien, szer. pasa 15cm, gr. +10cm od lica ściany, listwy okapnikowe,górna obróbka blacharska, wykończenie tynkiem cienkowarstwowym baranek 1,5mm, w kolorze żółtym, RAL 1021

	ArchiCadia Piotr Swoboda tel.: 726 293 109 biuro@archicadia.pl www.archicadia.pl		
	Temat: BUDOWA INSTALACJI GAZOWEJ ZEWE. I WEW. ORAZ PRZEBUDOWA I TERMOMODERNIZACJA BUDYNKU SZKOŁY PODSTAWOWEJ W KĄTACH OPOLSKICH		
Obiekt:	UL. SZKOLNA 8, 46-050 KĄTY OPOLSKIE DZ NR 303/218 I 1247/218, OBRĘB: 0074 KĄTY OPOLSKIE		
Zawartość arkusza:	ELEWACJA ZACHODNIA		
Inwestor:	GMINA TARNÓW OPOLSKI UL. DWORCOWA 6, 46-050 TARNÓW OPOLSKI		
Projektant architektura:	mgr inż. arch. Urszula Jahn nr upr. 53/01/Op		Nr arkusza: A8
Sprawdzający architektura:	mgr inż. arch. Jan Buszko nr upr. 457/84		
Opracowanie:	inż. arch. Katarzyna Paździerska inż. arch. Piotr Swoboda		Skala: 1:50
Branża:	ARCHITEKTURA	Stadium:	PROJEKT BUD.
		Data:	11.03.2024

ELEWACJA WSCHODNIA

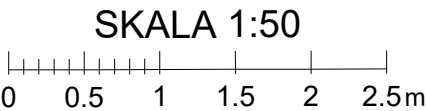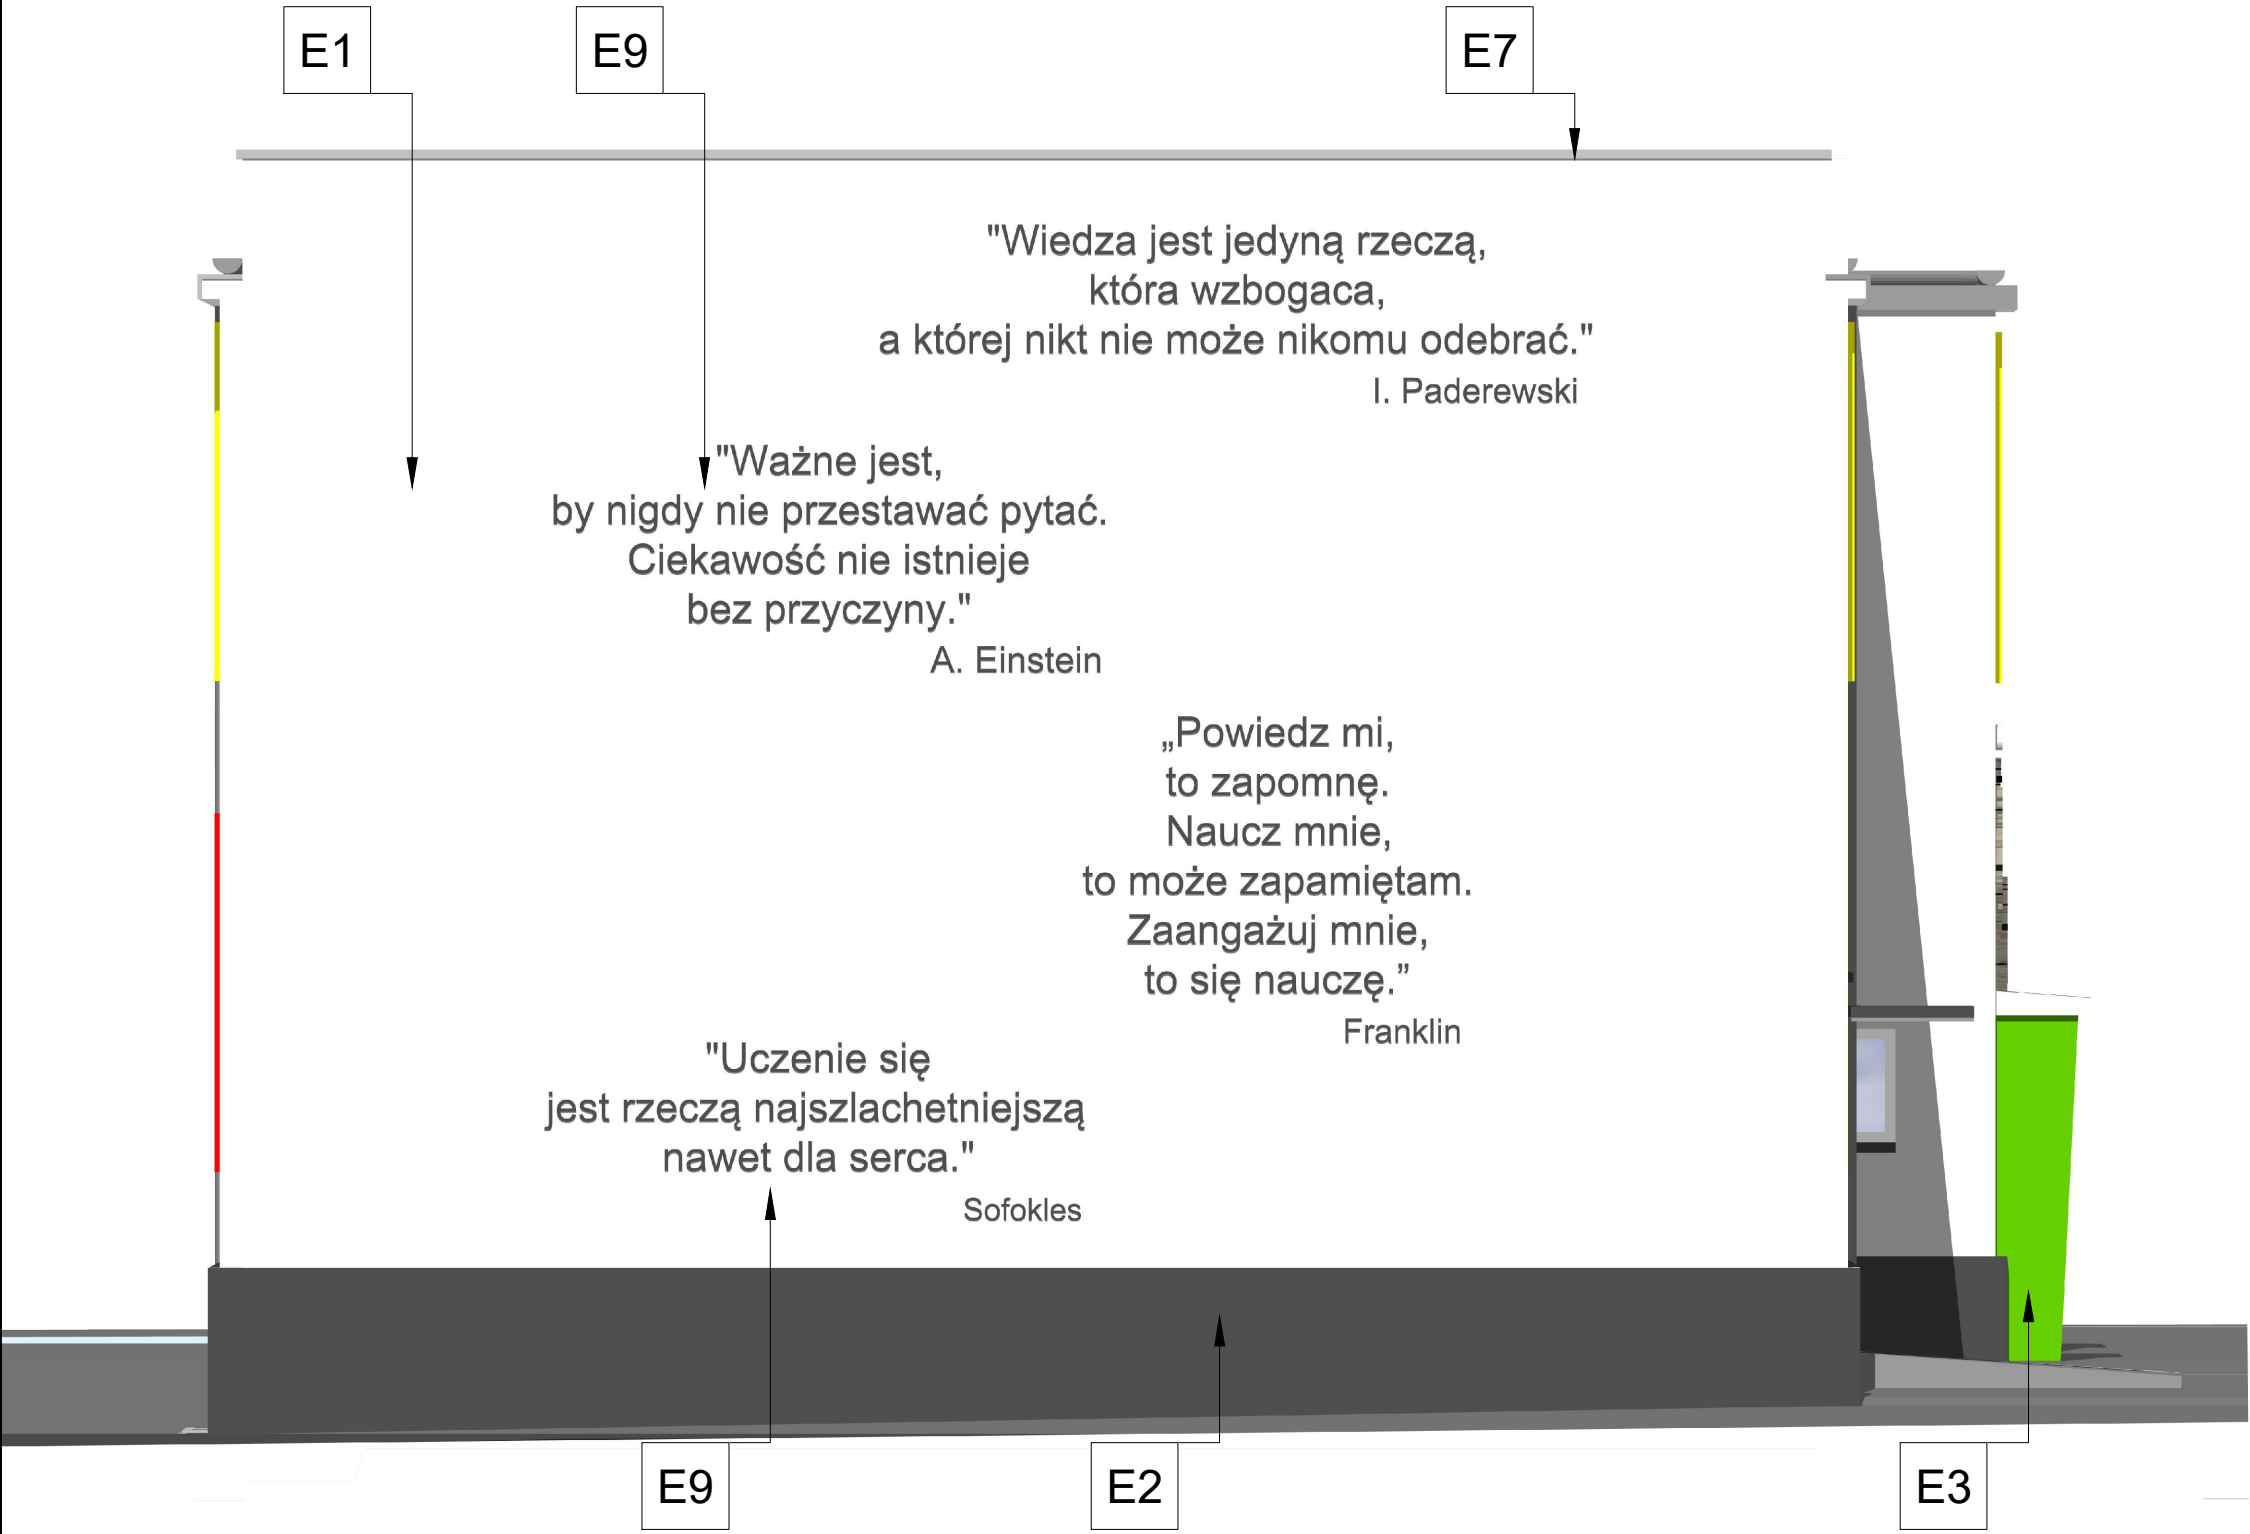

UWAGA:
NOWE POKRYCIE ELEWACJI WYKONANE BĘDZIE ZE STYROPIANU OŚLONIĘTEGO SYSTEMOWYM CIENKOWARSTWOWYM TYNKIEM STRUKTURALNYM. CAŁY SYSTEM SKLASYFIKOWANY JAKO NRO.
RYSUNEK NALEŻY ROZPATRYWAĆ W ODNIESIENIU DO POZOSTAŁYCH RYSUNKÓW I CZĘŚCI OPISOWEJ.

- E1

elewacja budynku,
wykończenie tynkiem cienkowarstwowym baranek 1,5mm,
w kolorze szarym, FERRO 55 (wzornik Caparol Fassade A1)
- E2

elewacja budynku, cokół
wykończenie mozaikową cienkowarstwową masą tynkarską
w kolorze ciemnoszarym, FERRO 25 (wzornik Caparol Fassade A1)
- E3

obramowanie okien,
szer. pasa 15cm, gr. +10cm od lica ściany, listwy okapnikowe,górna obróbka blacharska,
wykończenie tynkiem cienkowarstwowym baranek 1,5mm, w kolorze zielonym, RAL 6018

- E7

obróbki blacharskie kominów i pasów nadrynnowych,
rynny, parapety, blacha powlekana w kolorze ciemnoszarym np. RAL 7045
- E9


litery sentencji z płyty elewacyjnej dibond lub
artystyczne malowanie elewacji, w kolorze ciemnoszarym np. RAL 7045 lub FERRO 25

	ArchiCadia Piotr Swoboda tel.: 726 293 109 biuro@archicadia.pl www.archicadia.pl	
	Temat: BUDOWA INSTALACJI GAZOWEJ ZEW. I WEW. ORAZ PRZEBUDOWA I TERMOMODERNIZACJA BUDYNKU SZKOŁY PODSTAWOWEJ W KĄTACH OPOLSKICH	
Obiekt:	UL. SZKOLNA 8, 46-050 KĄTY OPOLSKIE DZ NR 303/218 I 1247/218, OBRĘB: 0074 KĄTY OPOLSKIE	
Zawartość arkusza:	ELEWACJA WSCHODNIA	
Inwestor:	GMINA TARNÓW OPOLSKI UL. DWORCOWA 6, 46-050 TARNÓW OPOLSKI	
Projektant architektura:	mgr inż. arch. Urszula Jahn nr upr. 53/01/Op	Nr arkusza: A9
Sprawdzający architektura:	mgr inż. arch. Jan Buszko nr upr. 457/84	
Opracowanie:	inż. arch. Katarzyna Paździerska inż. arch. Piotr Swoboda	Skala: 1:50
Branża:	ARCHITEKTURA	Stadium: PROJEKT BUD. Data: 11.03.2024

ZESTAWIENIE STOLARKI OKIENNEJ - widok od wewnątrz / od strony zawiasów


ZESTAWIENIE STOLARKI OKIENNEJ

OZNACZENIE NA RYSUNKU		O1		O2		O3		O4		O5		O6		O7		ON	
OPIS		OKNO R+UR+U		OKNO UR+R+UR		OKNO UR		OKNO UR		OKNO UR		OKNO UR		OKNO UR		OKNO FIX	
SCHEMAT																	
WYMIAR W ŚWIETLE OTWORU	Ho [cm]	208		90		78		90		32		47		63		80	
	So [cm]	174		241		40		62		60		60		90		≈97**	
WYMIAR ZEWN. RAMY STOLARKI	H [cm]	210		92		80		92		35		50		65		80	
	S [cm]	182		249		42		70		64		64		94		≈97**	
OKREŚLENIE SKRZYDEŁ		L	P	L	P	L	P	L	P	L	P	L	P	L	P	L	P
ILOŚĆ (L-lewe / P-prawe)	piwnica	0	0	0	0	0	0	0	0	0	2	0	4	0	3*	0	0
	parter	0	20	0	2	0	2	0	2	0	0	0	0	0	0	1	1
	piętro I	0	21	0	2	0	0	0	2	0	0	0	0	0	0	2	2
RAZEM SZTUK STOLARKI		41		4		2		4		2		4		3*		6	

UWAGI	Uk (max) = 0,9 W/m²k, okna w kolorze białym, nawiewniki higrosterowalne w każdym oknie *2 x okno O7 w kotłowni EI30		ArchiCadia Piotr Swoboda tel.: 726 293 109 biuro@archicadia.pl www.archicadia.pl		
			Temat: BUDOWA INSTALACJI GAZOWEJ ZEWN. I WEWN. ORAZ PRZEBUDOWA I TERMOMODERNIZACJA BUDYNKU SZKOŁY PODSTAWOWEJ W KĄTACH OPOLSKICH		
podane wymiary zewnętrzne stolarki nie uwzględniają luzu montażowego	Naświetle ON wewnętrzne nad drzwiami wejściowymi z korytarza do pom. 0.10, 0.11, 1.10 i 1.11 oraz nad drzwiami przedsionka w pom. 1.12 i 1.13 **szerokość naświetla ON określić na podstawie całkowitej szerokości drzwi z opaską - dane wg. wybranego producenta.	Obiekt:	UL. SZKOLNA 8, 46-050 KĄTY OPOLSKIE DZ NR 303/218 I 1247/218, OBRĘB: 0074 KĄTY OPOLSKIE		
		Zawartość arkusza:	ZESTAWIENIE STOLARKI OKIENNEJ		
		Inwestor:	GMINA TARNÓW OPOLSKI UL. DWORCOWA 6, 46-050 TARNÓW OPOLSKI		
		Projektant architektura:	mgr inż. arch. Urszula Jahn nr upr. 53/01/Op		Nr arkusza: A10
		Sprawdzający architektura:	mgr inż. arch. Jan Buszko nr upr. 457/84		
		Opracowanie:	inż. arch. Katarzyna Paździerska inż. arch. Piotr Swoboda		Skala: 1:50
		Branża:	ARCHITEKTURA	Stadium:	Data:
				PROJEKT BUD.	11.03.2024

UWAGA: PRZED ZAMÓWIENIEM STOLARKI WYMIARY OTWORÓW SPRAWDZIĆ NA BUDOWIE

PROFIL PODŁUŻNY - INSTAL. GAZOWA

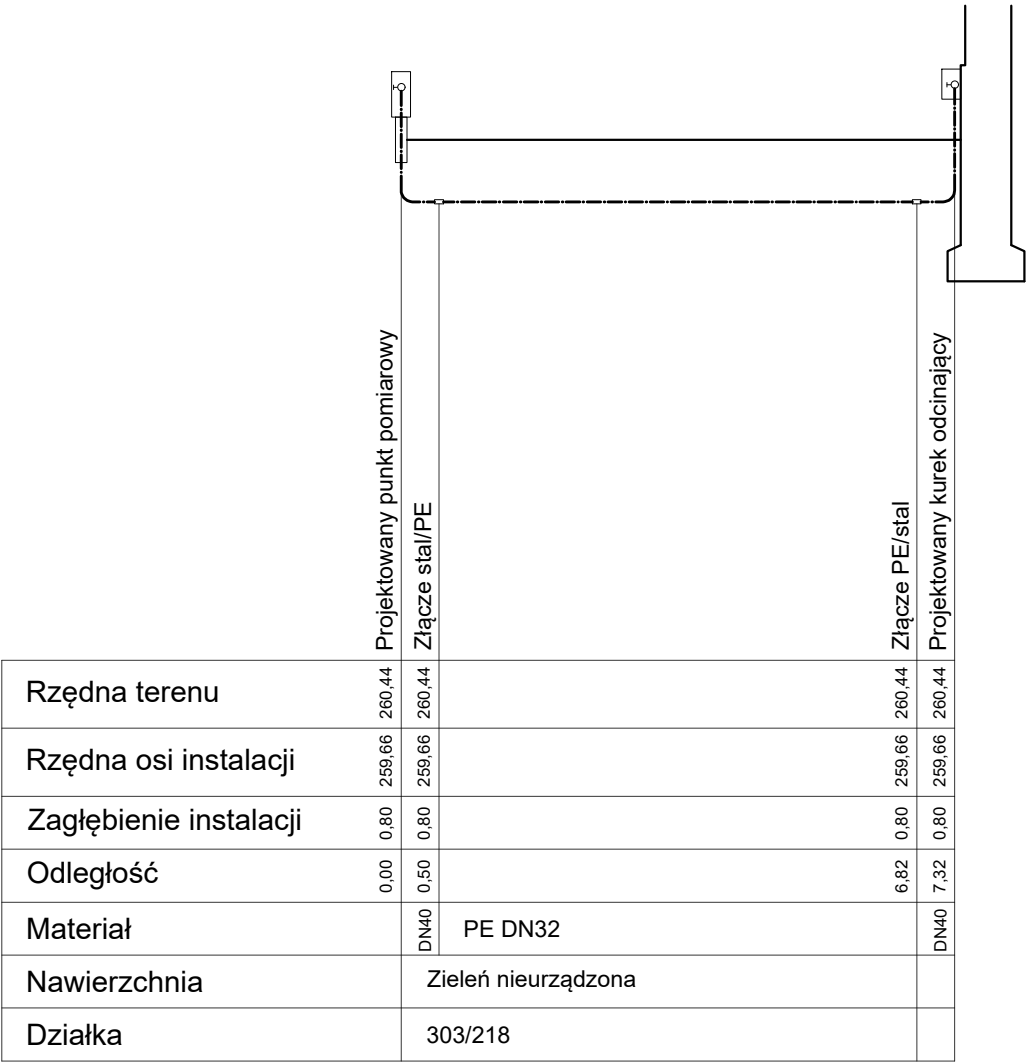


ArchiCadia Piotr Swoboda tel.: 726 293 109
biuro@archicadia.pl www.archicadia.pl

Temat: BUDOWA INSTALACJI GAZOWEJ ZEWN. I WEWN.
ORAZ PRZEBUDOWA I TERMOMODERNIZACJA BUDYNKU
SZKOŁY PODSTAWOWEJ W KĄTACH OPOLSKICH

Obiekt:	UL. SZKOLNA 8, 46-050 KĄTY OPOLSKIE DZ NR 303/218 I 1247/218, OBRĘB: 0074 KĄTY OPOLSKIE		
Zawartość arkusza:	PROFIL PODŁUŻNY - INSTAL. GAZOWA		
Inwestor:	GMINA TARNÓW OPOLSKI UL. DWORCOWA 6, 46-050 TARNÓW OPOLSKI		
Projektant instal. sanit.:	mgr inż. Aneta Książd nr upr. OPL/1021/POOS/14		Nr arkusza: G1
Sprawdzający instal. sanit.:	mgr inż. Marcin Świątkiewicz nr upr. OPL/0313/POOS/07		
Opracowanie:	inż. arch. Katarzyna Paździerska inż. arch. Piotr Swoboda		Skala: 1:100
Branża:	SANITARNA	Stadium:	PROJEKT TECH.
			Data: 18.06.2024

RZUT PIWNICY - INSTAL. GAZOWA

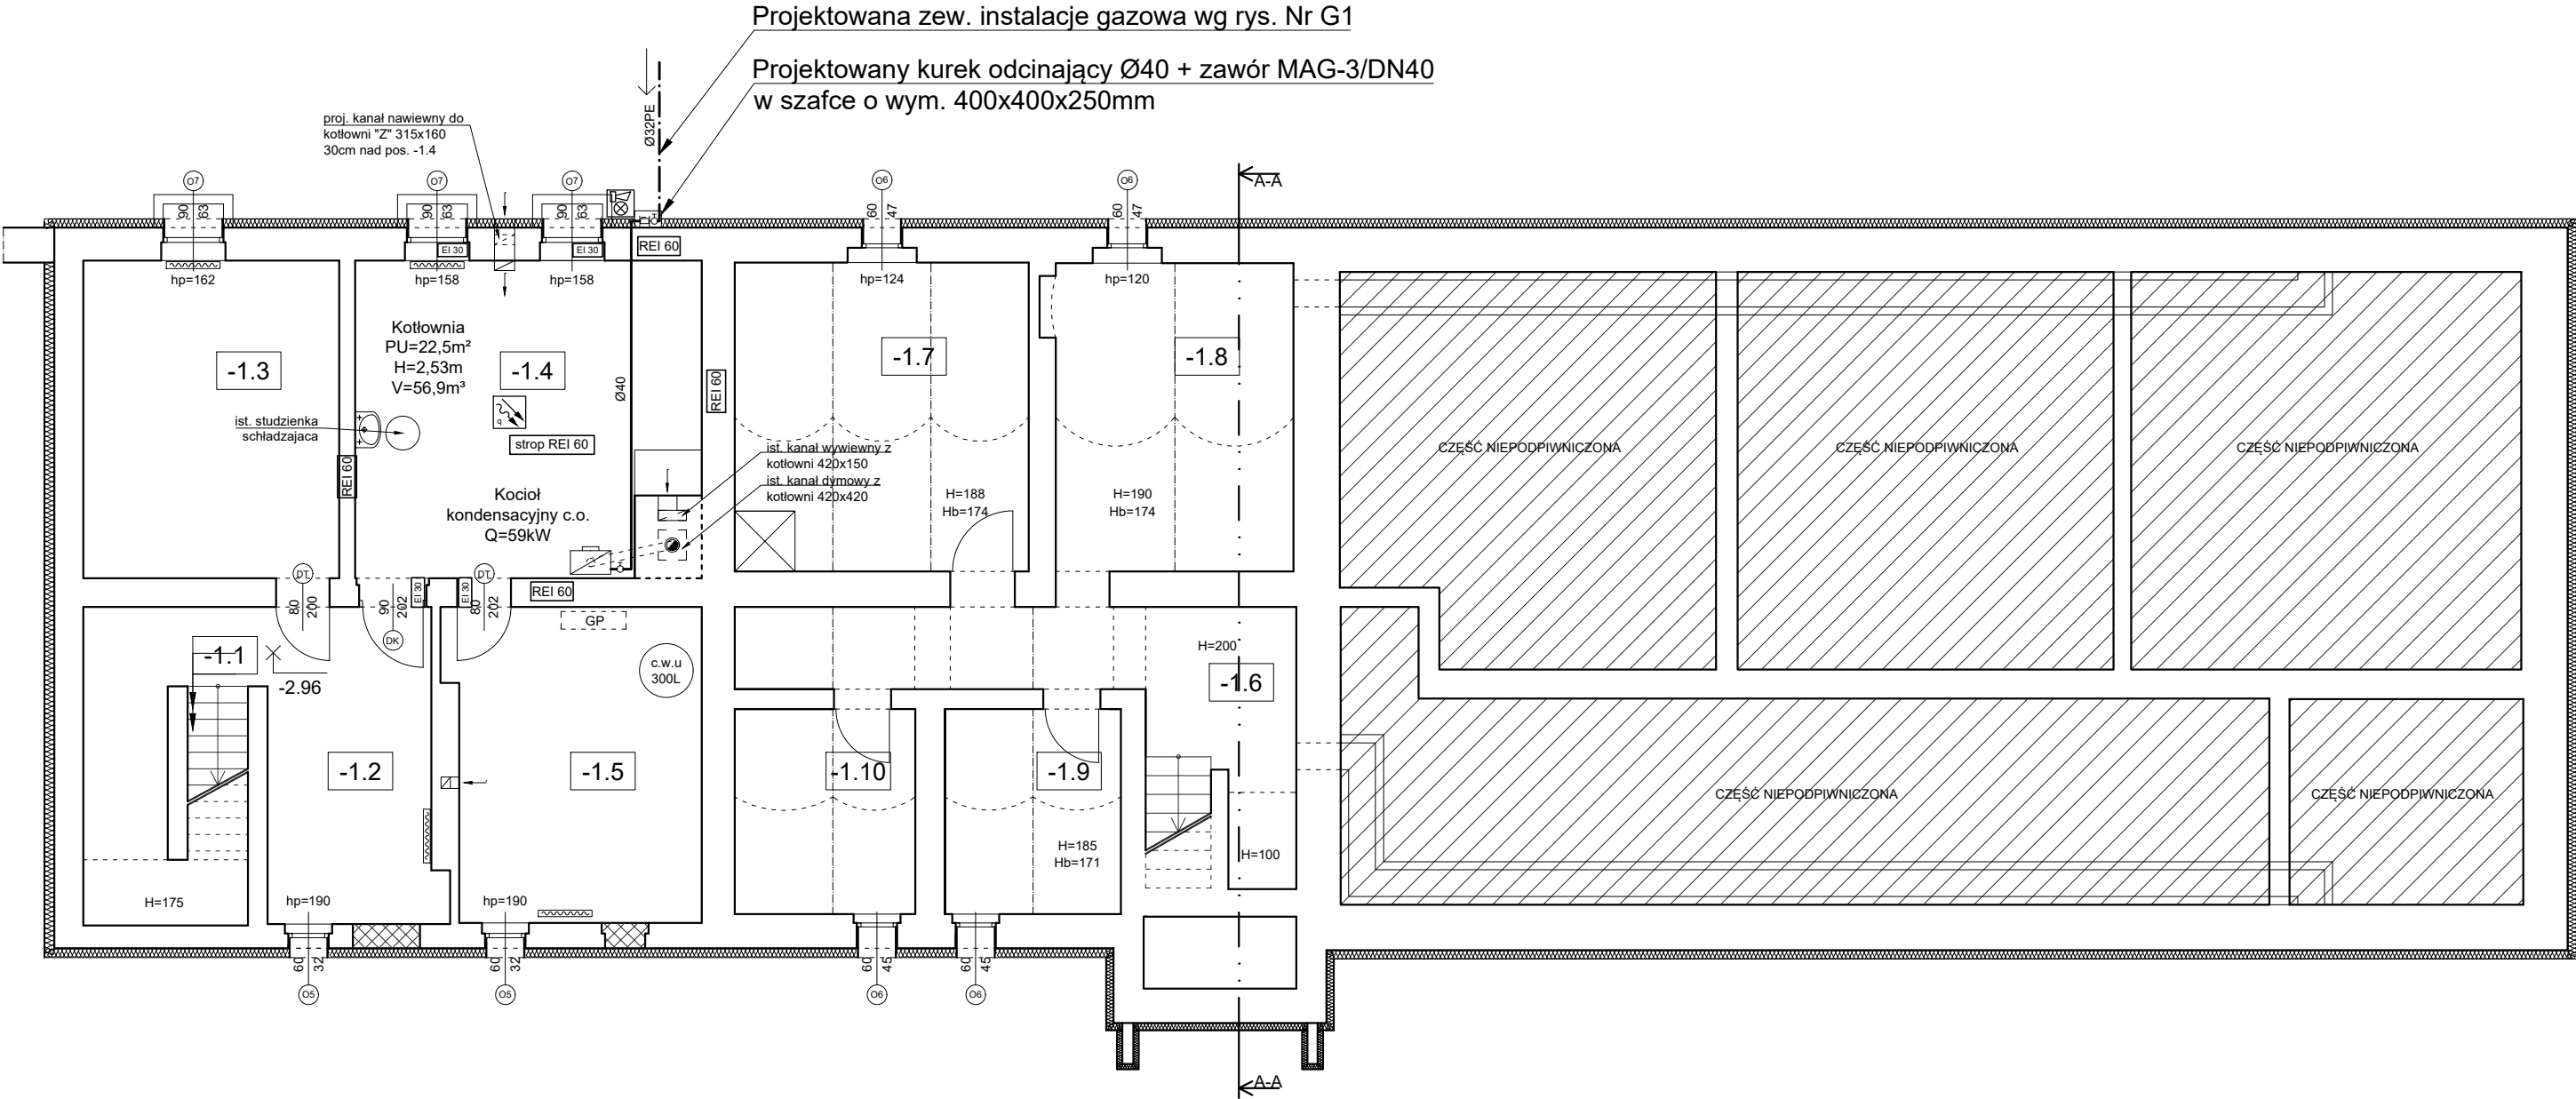


LEGENDA:

- proj. wewnętrzna instalacja gazowa
- - - - - proj. zewnętrzna instalacja gazowa
- czujnik gazu DEX
- sygnalizator optyczno-akustyczny
- kocioł gazowy

PIWNICA					
Nr	Pomieszczenie	Powierzchnia Użytkowa		Powierzchnia netto	
-1.1	kl. schodowa	2,32	m²	2,32	m²
-1.2	magazyn	20,64	m²	20,64	m²
-1.3	warsztat	18,02	m²	18,02	m²
-1.4	kotłownia	22,50	m²	22,50	m²
-1.5	pom.techniczne	17,28	m²	17,28	m²
-1.6	korytarz	6,86	m²	15,17	m²
-1.7	magazyn	10,07	m²	20,14	m²
-1.8	magazyn	8,13	m²	16,25	m²
-1.9	magazyn	4,00	m²	7,99	m²
-1.10	magazyn	4,10	m²	8,20	m²
SUMA :		113,92	m²	148,51	m²
POWIERZCHNIA UŻYTKOWA :		113,92	m²	148,51	m²

SKALA 1:100

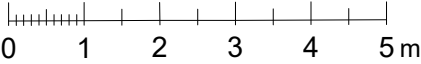

	ArchiCadia Piotr Swoboda tel.: 726 293 109 biuro@archicadia.pl www.archicadia.pl		
	Temat: BUDOWA INSTALACJI GAZOWEJ ZEWE. I WEW. ORAZ PRZEBUDOWA I TERMOMODERNIZACJA BUDYNKU SZKOŁY PODSTAWOWEJ W KĄTACH OPOLSKICH		
Obiekt:	UL. SZKOLNA 8, 46-050 KĄTY OPOLSKIE DZ NR 303/218 I 1247/218, OBRĘB: 0074 KĄTY OPOLSKIE		
Zawartość arkusza:	RZUT PIWNICY - INSTAL. GAZOWA		
Inwestor:	GMINA TARNÓW OPOLSKI UL. DWORCOWA 6, 46-050 TARNÓW OPOLSKI		
Projektant instal. sanit.:	mgr inż. Aneta Książd nr upr. OPL/1021/POOS/14		Nr arkusza: G2
Sprawdzający instal. sanit.:	mgr inż. Marcin Świątkiewicz nr upr. OPL/0313/POOS/07		
Opracowanie:	inż. arch. Katarzyna Paździerska inż. arch. Piotr Swoboda		Skala: 1:100
Branża:	SANITARNA	Stadium: PROJEKT TECH.	Data: 18.06.2024

Kocioł kondensacyjny c.o.

Q=59kW

L=0,6m Ø40

L=1,5m Ø40

L=5,2m Ø40

cokół

teren

0,5m

0,8m

Ø32PE

Projektowany kurek odcinający Ø40 + zawór MAG-3/DN40 w szafce o wym. 400x400x250mm

Projektowana zew. instalacje gazowa złącze PE/stal 32PE/Ø40

_____ proj. wewnętrzna instalacja gazowa
 -.-.-.-.- proj. zewnętrzna instalacja gazowa

	ArchiCadia Piotr Swoboda tel.: 726 293 109 biuro@archicadia.pl www.archicadia.pl		
	Temat: BUDOWA INSTALACJI GAZOWEJ ZEWN. I WEWN. ORAZ PRZEBUDOWA I TERMOMODERNIZACJA BUDYNKU SZKOŁY PODSTAWOWEJ W KĄTACH OPOLSKICH		
Obiekt:	UL. SZKOLNA 8, 46-050 KĄTY OPOLSKIE DZ NR 303/218 I 1247/218, OBRĘB: 0074 KĄTY OPOLSKIE		
Zawartość arkusza:	INSTAL. GAZOWA - AKSONOMETRIA		
Inwestor:	GMINA TARNÓW OPOLSKI UL. DWORCOWA 6, 46-050 TARNÓW OPOLSKI		
Projektant instal. sanit.:	mgr inż. Aneta Książd nr upr. OPL/1021/POOS/14		Nr arkusza: G3
Sprawdzający instal. sanit.:	mgr inż. Marcin Świątkiewicz nr upr. OPL/0313/POOS/07		
Opracowanie:	inż. arch. Katarzyna Paździerska inż. arch. Piotr Swoboda		Skala: 1:100
Branża: SANITARNA		Stadium: PROJEKT TECH.	Data: 18.06.2024

A technical line drawing of a gas control system, likely for a furnace or boiler. The system is enclosed in a rectangular cabinet. The components are numbered as follows:

- 1**: A vertical gas supply pipe entering the cabinet from the bottom left.
- 2**: A gas control valve assembly mounted on the vertical pipe.
- 3**: A gas solenoid valve located above the control valve.
- 4**: A horizontal gas line connecting the solenoid valve to the burner.
- 5**: A gas control valve assembly mounted on the horizontal line.
- 6**: A gas burner assembly mounted on the horizontal line.
- 7**: A vertical gas vent pipe exiting the cabinet from the bottom right.
- 8**: A gas vent pipe exiting the cabinet from the top right.

- 
- ArchiCadiac

**Temat: BUDOWA INSTALACJI GAZOWEJ ZEWN. I WEWN.
ORAZ PRZEBUDOWA I TERMOMODERNIZACJA BUDYNKU
SZKOŁY PODSTAWOWEJ W KATACH OPOLSKICH**

UL. SZKOLNA 8, 46-050 KĄTY OPOLSKIE
DZ NR 303/218 I 1247/218, OBREB: 0074 KATY OPOLSKIE

PUNKT REDUKCYJNO-POMIAROWY

GMINA TARNÓW OPOLSKI
 UL. DWORCOWA 6, 46-050 TARNÓW OPOLSKI


Nr arkusza:

G4

Skala:
1:100

Data:
18.06.2024

MODUŁ STERUJĄCY-WYKRYWACZ GAZU

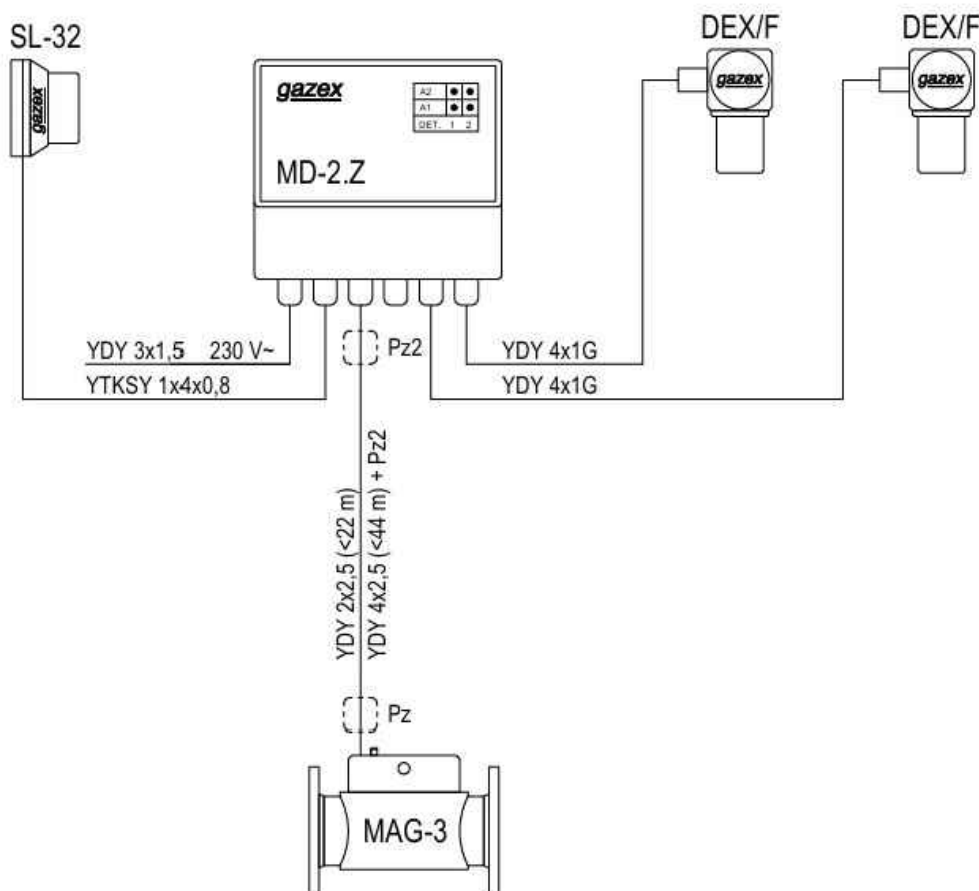

Uwagi:

1. Maksymalna długość przewodu YDY 2x2,5 mm² łączącego moduł alarmowy MD-2.Z z zaworem MAG-3 - 22 m.
2. Maksymalna długość przewodu YDY 4x2,5 mm² łączącego moduł alarmowy MD-2.Z z zaworem MAG-3 - 44 m (z dodatkową puszką Pz2).
3. Dostępne średnice zaworów MAG-3: DN32, DN40, DN50, DN65, DN80, DN100.
4. Maksymalna ilość detektorów - 2.
5. Można stosować przewody innych producentów, będące odpowiednikami ww.
6. Schemat połączeń elektrycznych dostępny w biuletynie Info-gazex P... na stronie www.gazex.pl.

Rysunek rozpatrywać w odniesieniu do pozostałych rysunków i części opisowej.
Miejsce przyłączenia modułu sterującego-wykrywacz gazu MD-2.Z do instalacji elektrycznej przedstawił w projekcie technicznym - branża elektryczna:
Rys. E6 - Rozdzielnia RK-schemat ideowy



ArchiCadia Piotr Swoboda tel.: 726 293 109
biuro@archicadia.pl www.archicadia.pl

Temat: BUDOWA INSTALACJI GAZOWEJ ZEWN. I WEWN.
ORAZ PRZEBUDOWA I TERMOMODERNIZACJA BUDYNKU
SZKOŁY PODSTAWOWEJ W KĄTACH OPOLSKICH

Obiekt:	UL. SZKOLNA 8, 46-050 KĄTY OPOLSKIE DZ NR 303/218 I 1247/218, OBRĘB: 0074 KĄTY OPOLSKIE		
Zawartość arkusza:	MODUŁ STERUJĄCY-WYKRYWACZ GAZU		
Inwestor:	GMINA TARNÓW OPOLSKI UL. DWORCOWA 6, 46-050 TARNÓW OPOLSKI		
Projektant instal. sanit.:	mgr inż. Aneta Książd nr upr. OPL/1021/POOS/14		Nr arkusza: G5
Sprawdzający instal. sanit.:	mgr inż. Marcin Świątkiewicz nr upr. OPL/0313/POOS/07		
Opracowanie:	inż. arch. Katarzyna Paździerska inż. arch. Piotr Swoboda		Skala: 1:100
Branża:	SANITARNA	Stadium:	PROJEKT TECH.
			Data: 18.06.2024